



PREFEITURA DE
PORTO XAVIER



Projeto:

Mirante do Porto

‘O Uruguai, rio que banha esta terra,
Um caudal de riquezas infindas,
Estes campos, as matas e a serra,
Que se fundem em **paisagens tão lindas’**



Mirante do Porto

PAVILHÃO

ESTACIONAMENTO ADUANA



Espaços

1. Espaço para alimentação
2. Estacionamento
3. Letreiro “Eu amo PX”
4. Solário/pérgula com balanço
5. Área de descanso
6. Deck com área de descanso
7. Deck de contemplação
9. Escada
10. Caminho secundário
11. Escada acesso balsa

Contenção com gabião


Pedrisco amarelo

Pedrisco



PREFEITURA DE
PORTO XAVIER



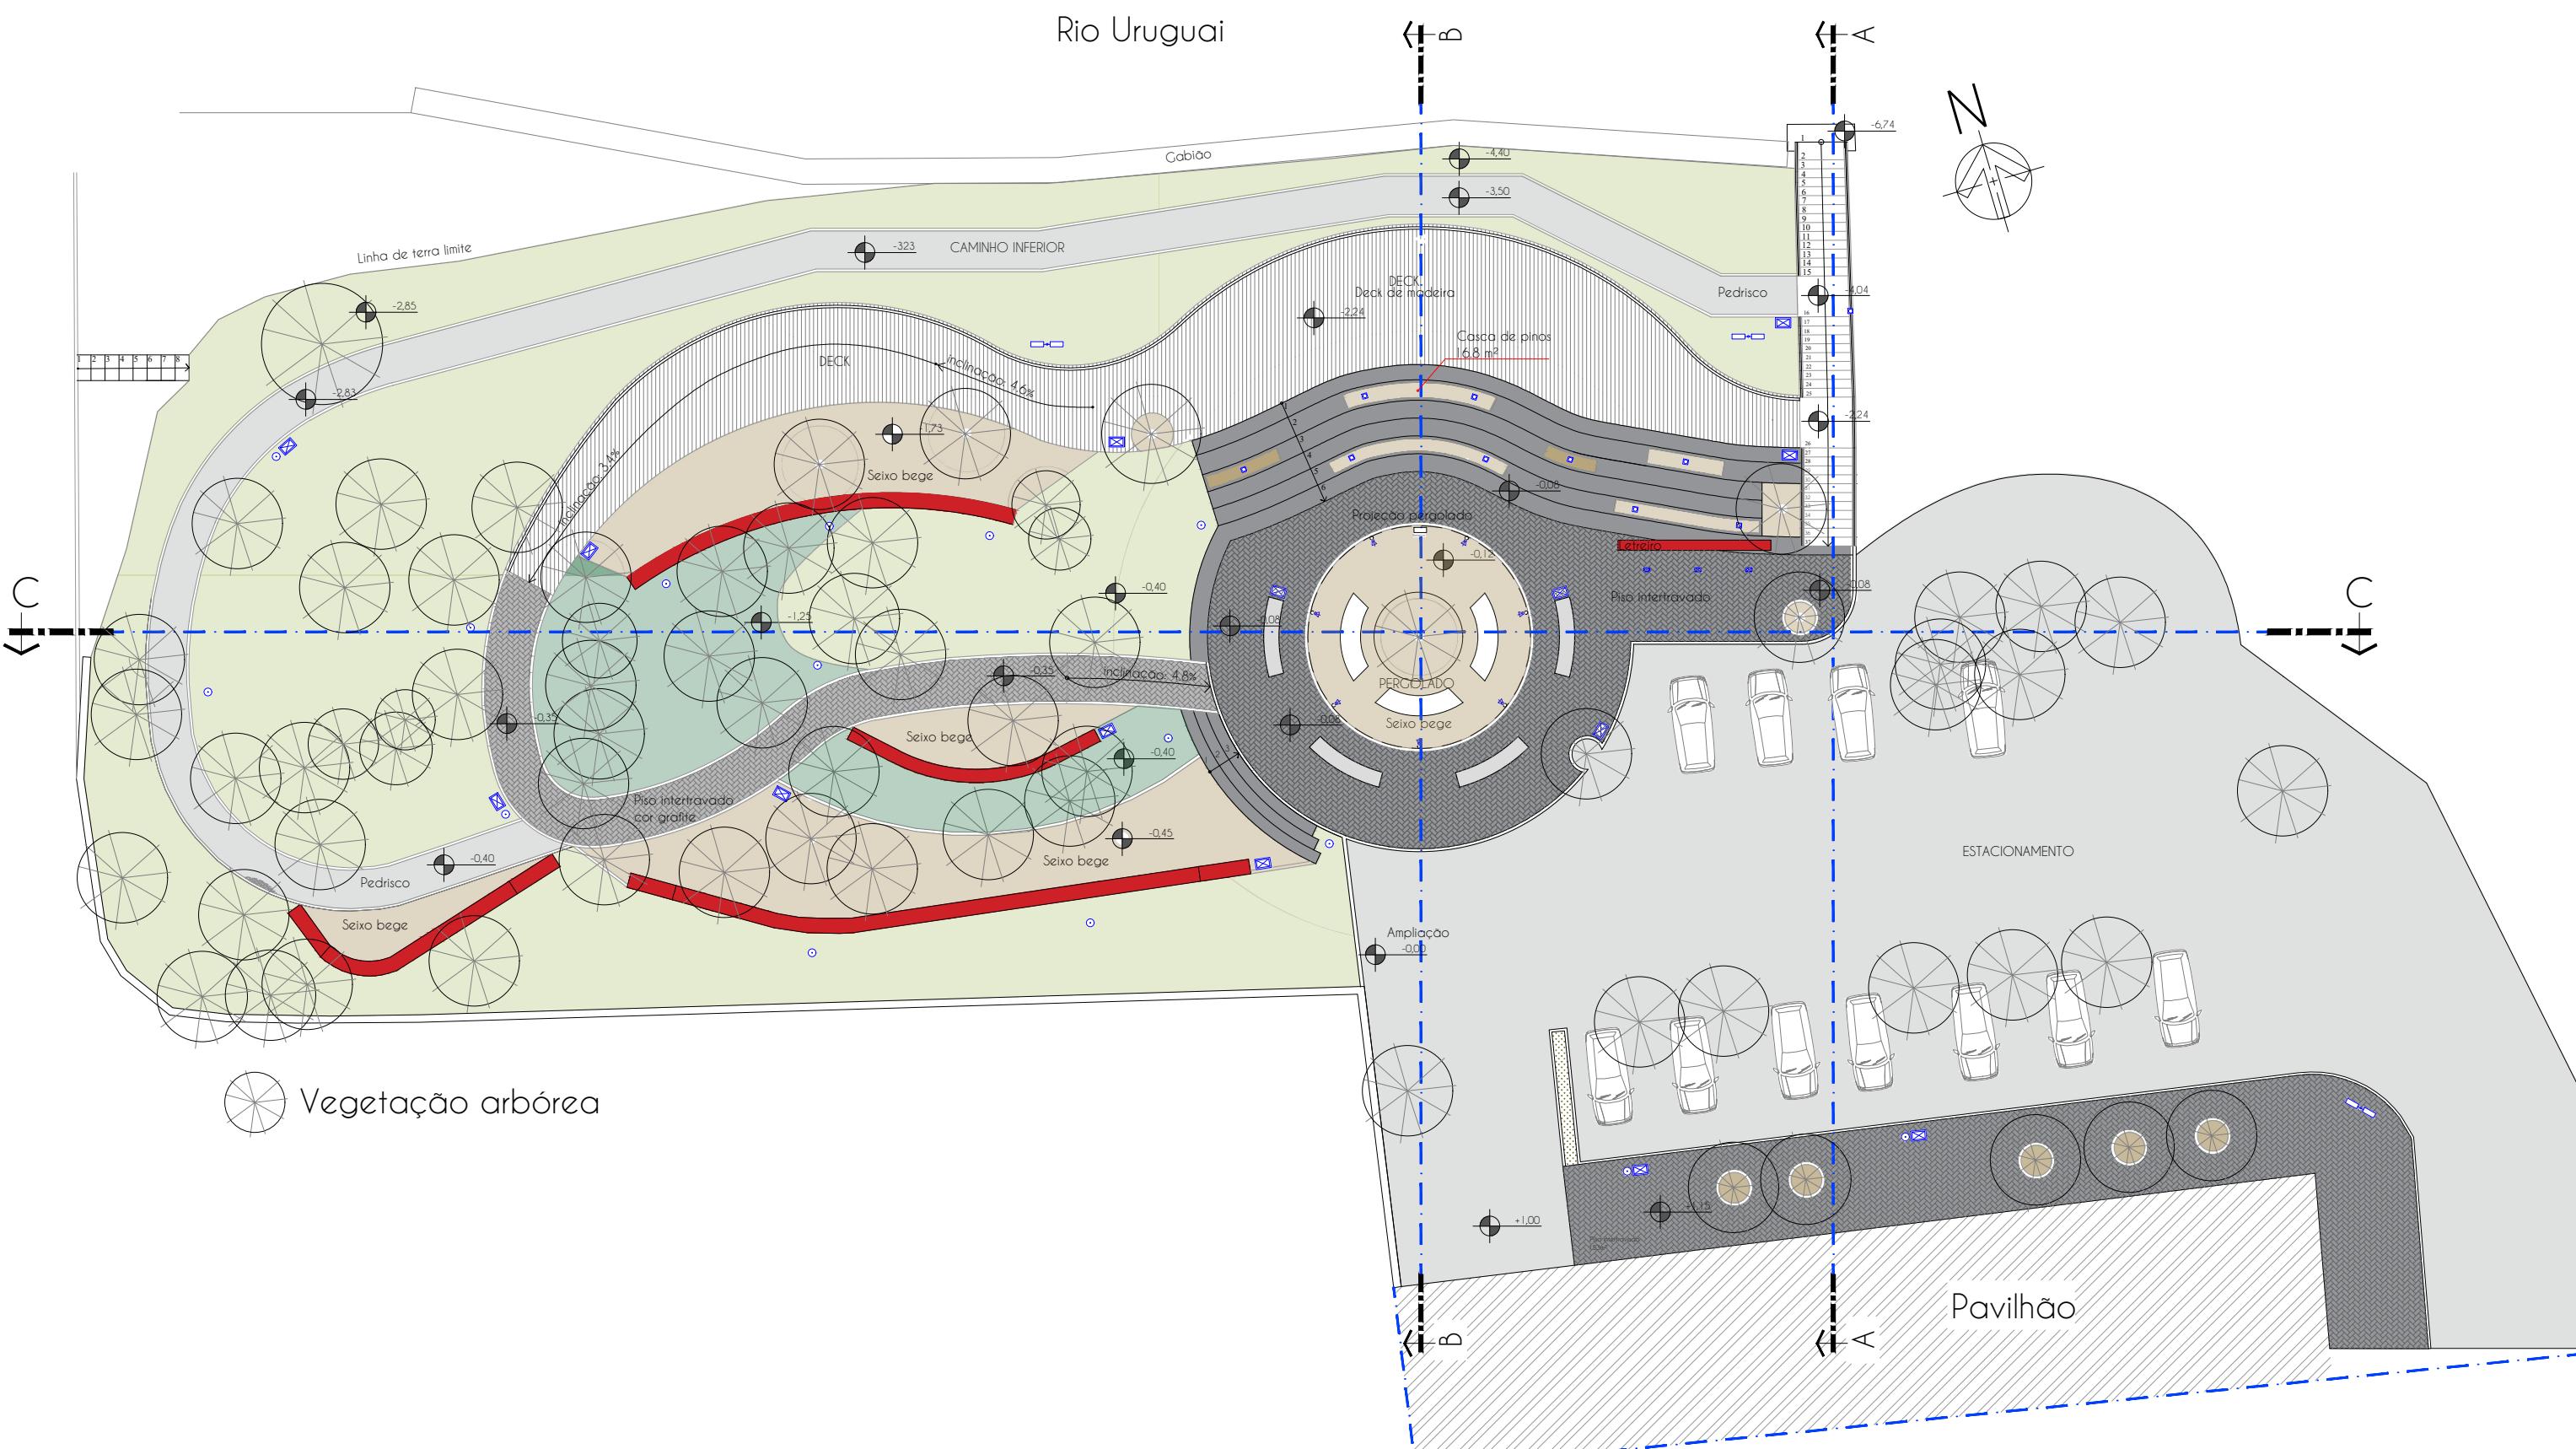

PLANTA DE IMPLANTAÇÃO

Esc.: 1:250

Branchas:

implantação ger

escala:
indicada

desenho
Moroni

data:
dez/20

01 / 09

Fone: (55) 9 9638-7865
(55) 9 9995-6893
e-mail: taaf@taaf.org.br

Av Getúlio Vargas 2007,
sala 1, Centro
Santo Ângelo-RS

proprietário:


Prefeitura Municipal de Porto Xavier

projeto

Arq. Guilherme Pauli - CALLA128718-3

Arg. Patricia Cabert- CALL A315127-8

Rio Uruguai

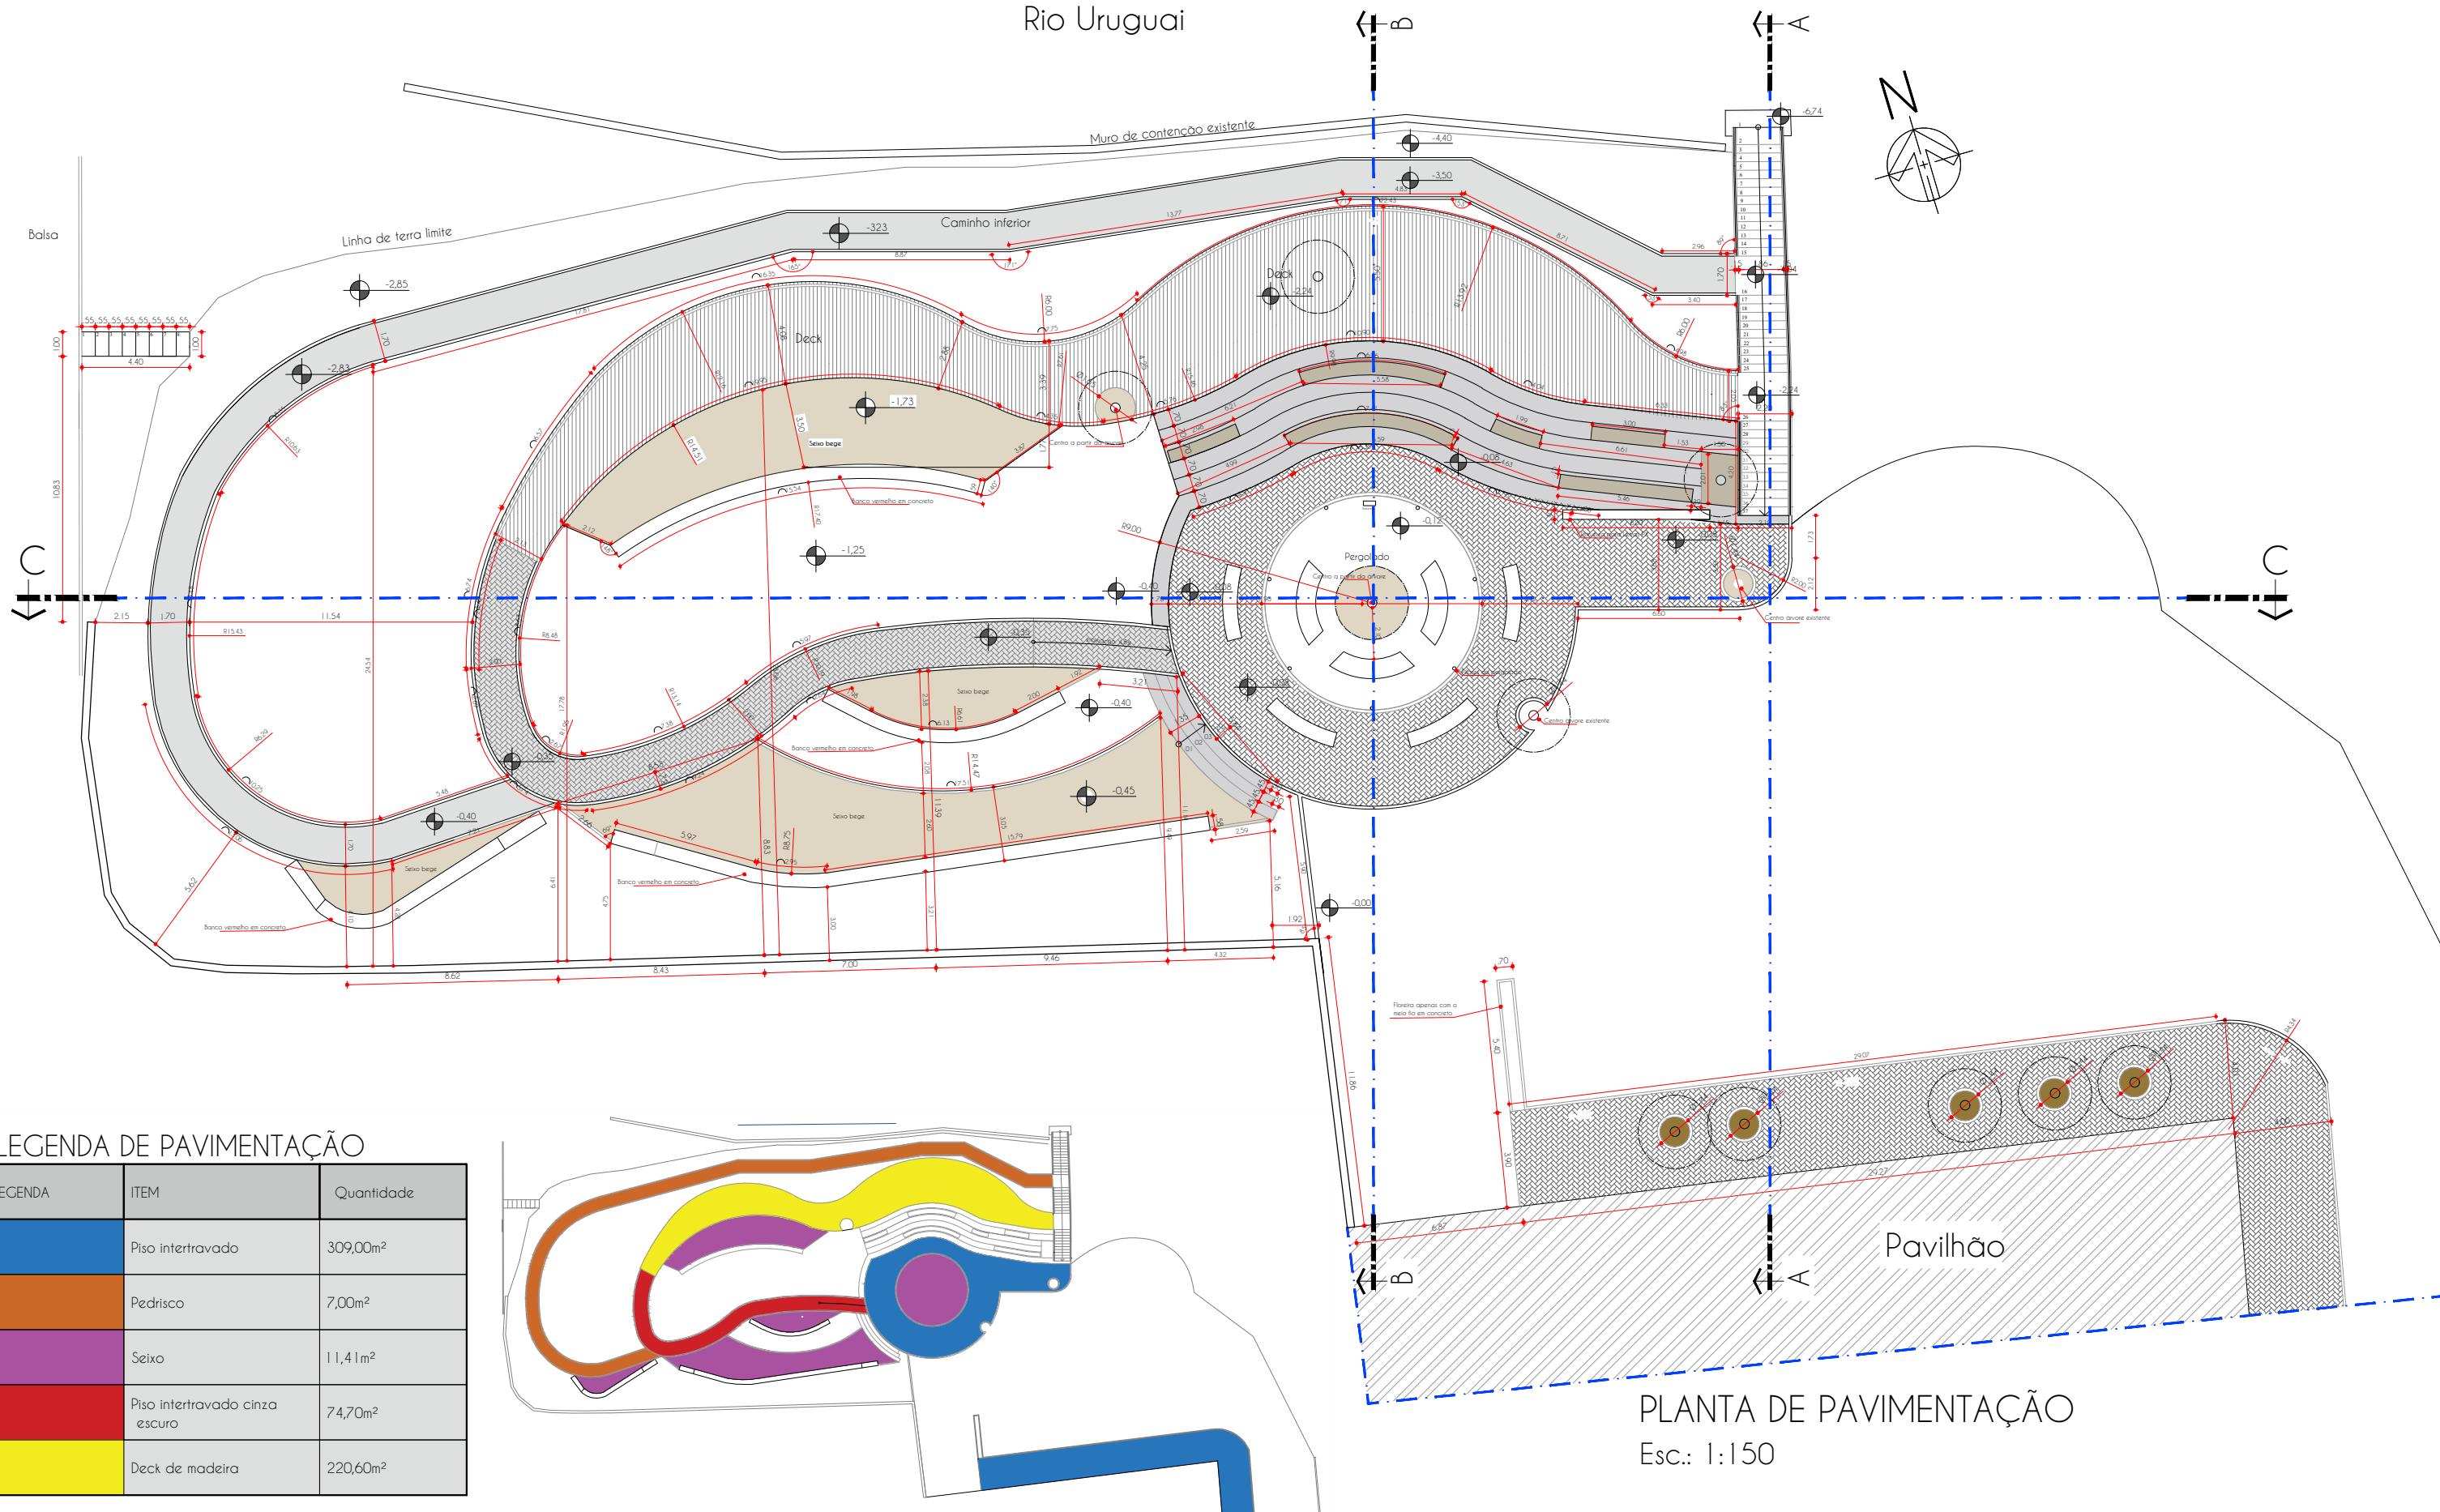

pranchas:
planta de
pavimentação

escala:
indicada

desenho:
Moroni

data:
dez/2021

02/10

Fone: (55) 9 9638-7865
(55) 9 9995-6893
e-mail: taaf@taaf.arq.br


Av Getúlio Vargas 2007,
sala 1, Centro
Santo Ângelo-RS


proprietário:
Prefeitura Municipal de Porto Xavier


projeto:
Arq. Guilherme Pauli - CAU A128719-2

Arq. Patrícia Gabert- CAU A215127-8


Rio Uruguai

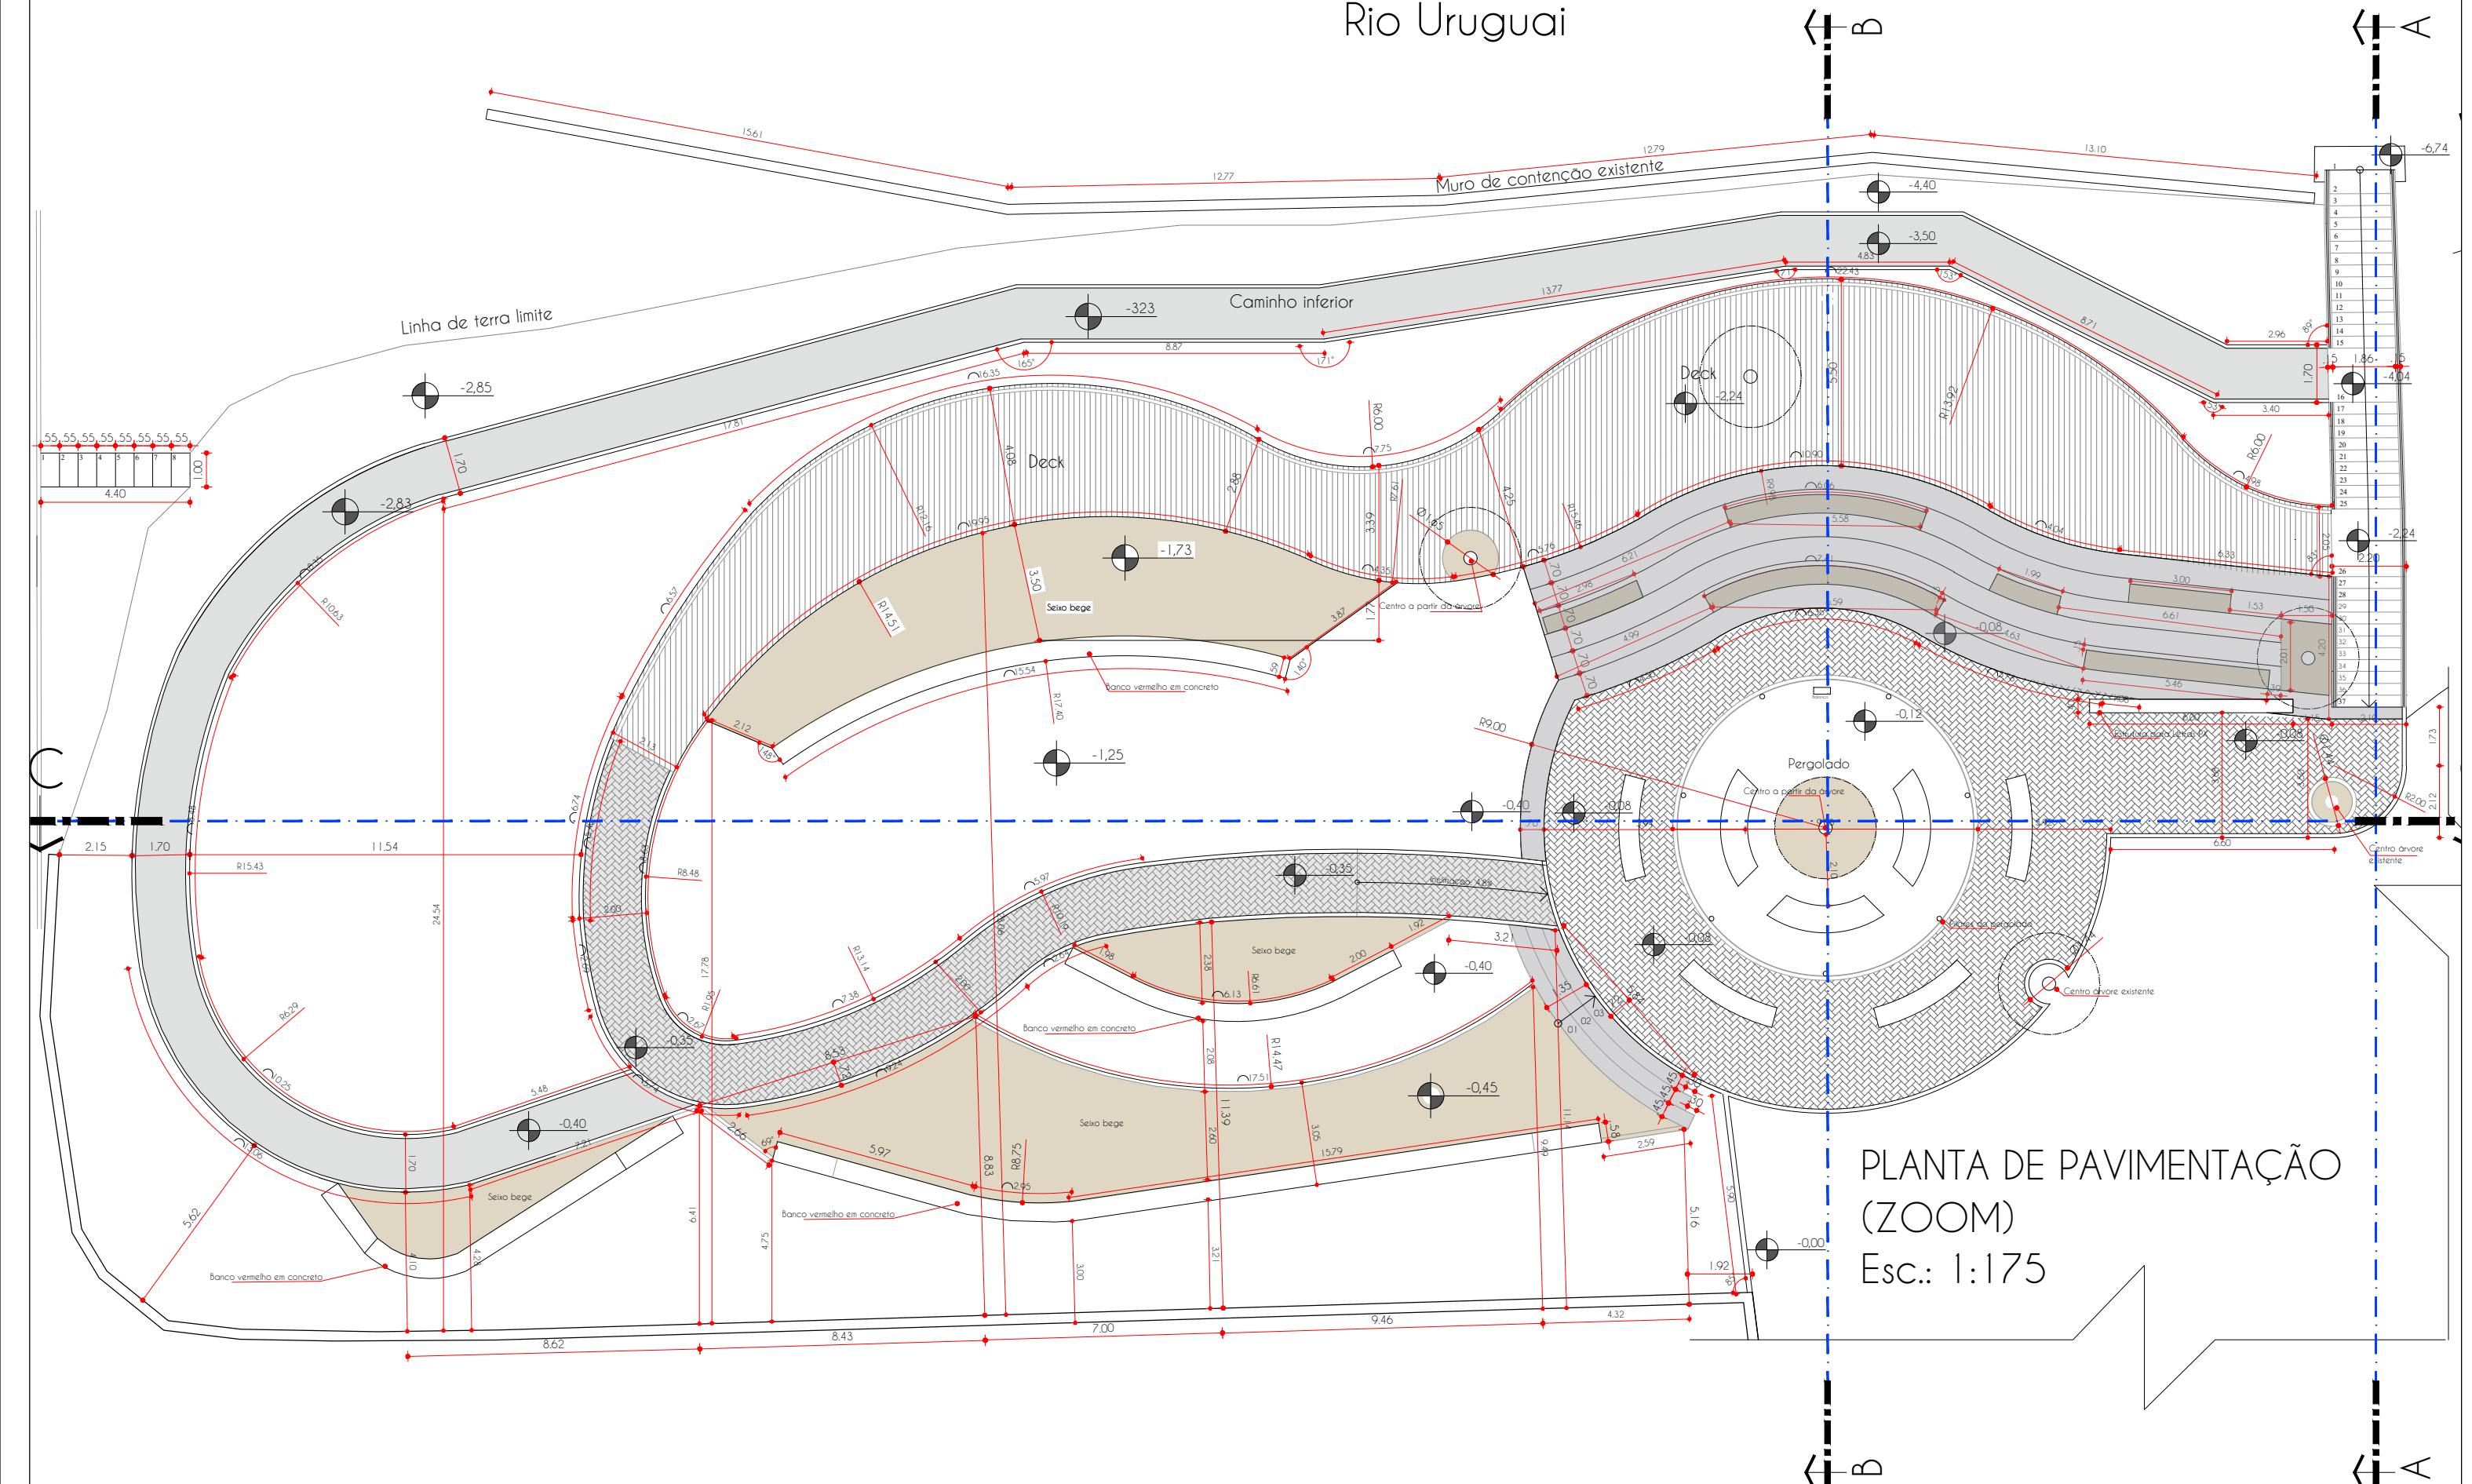

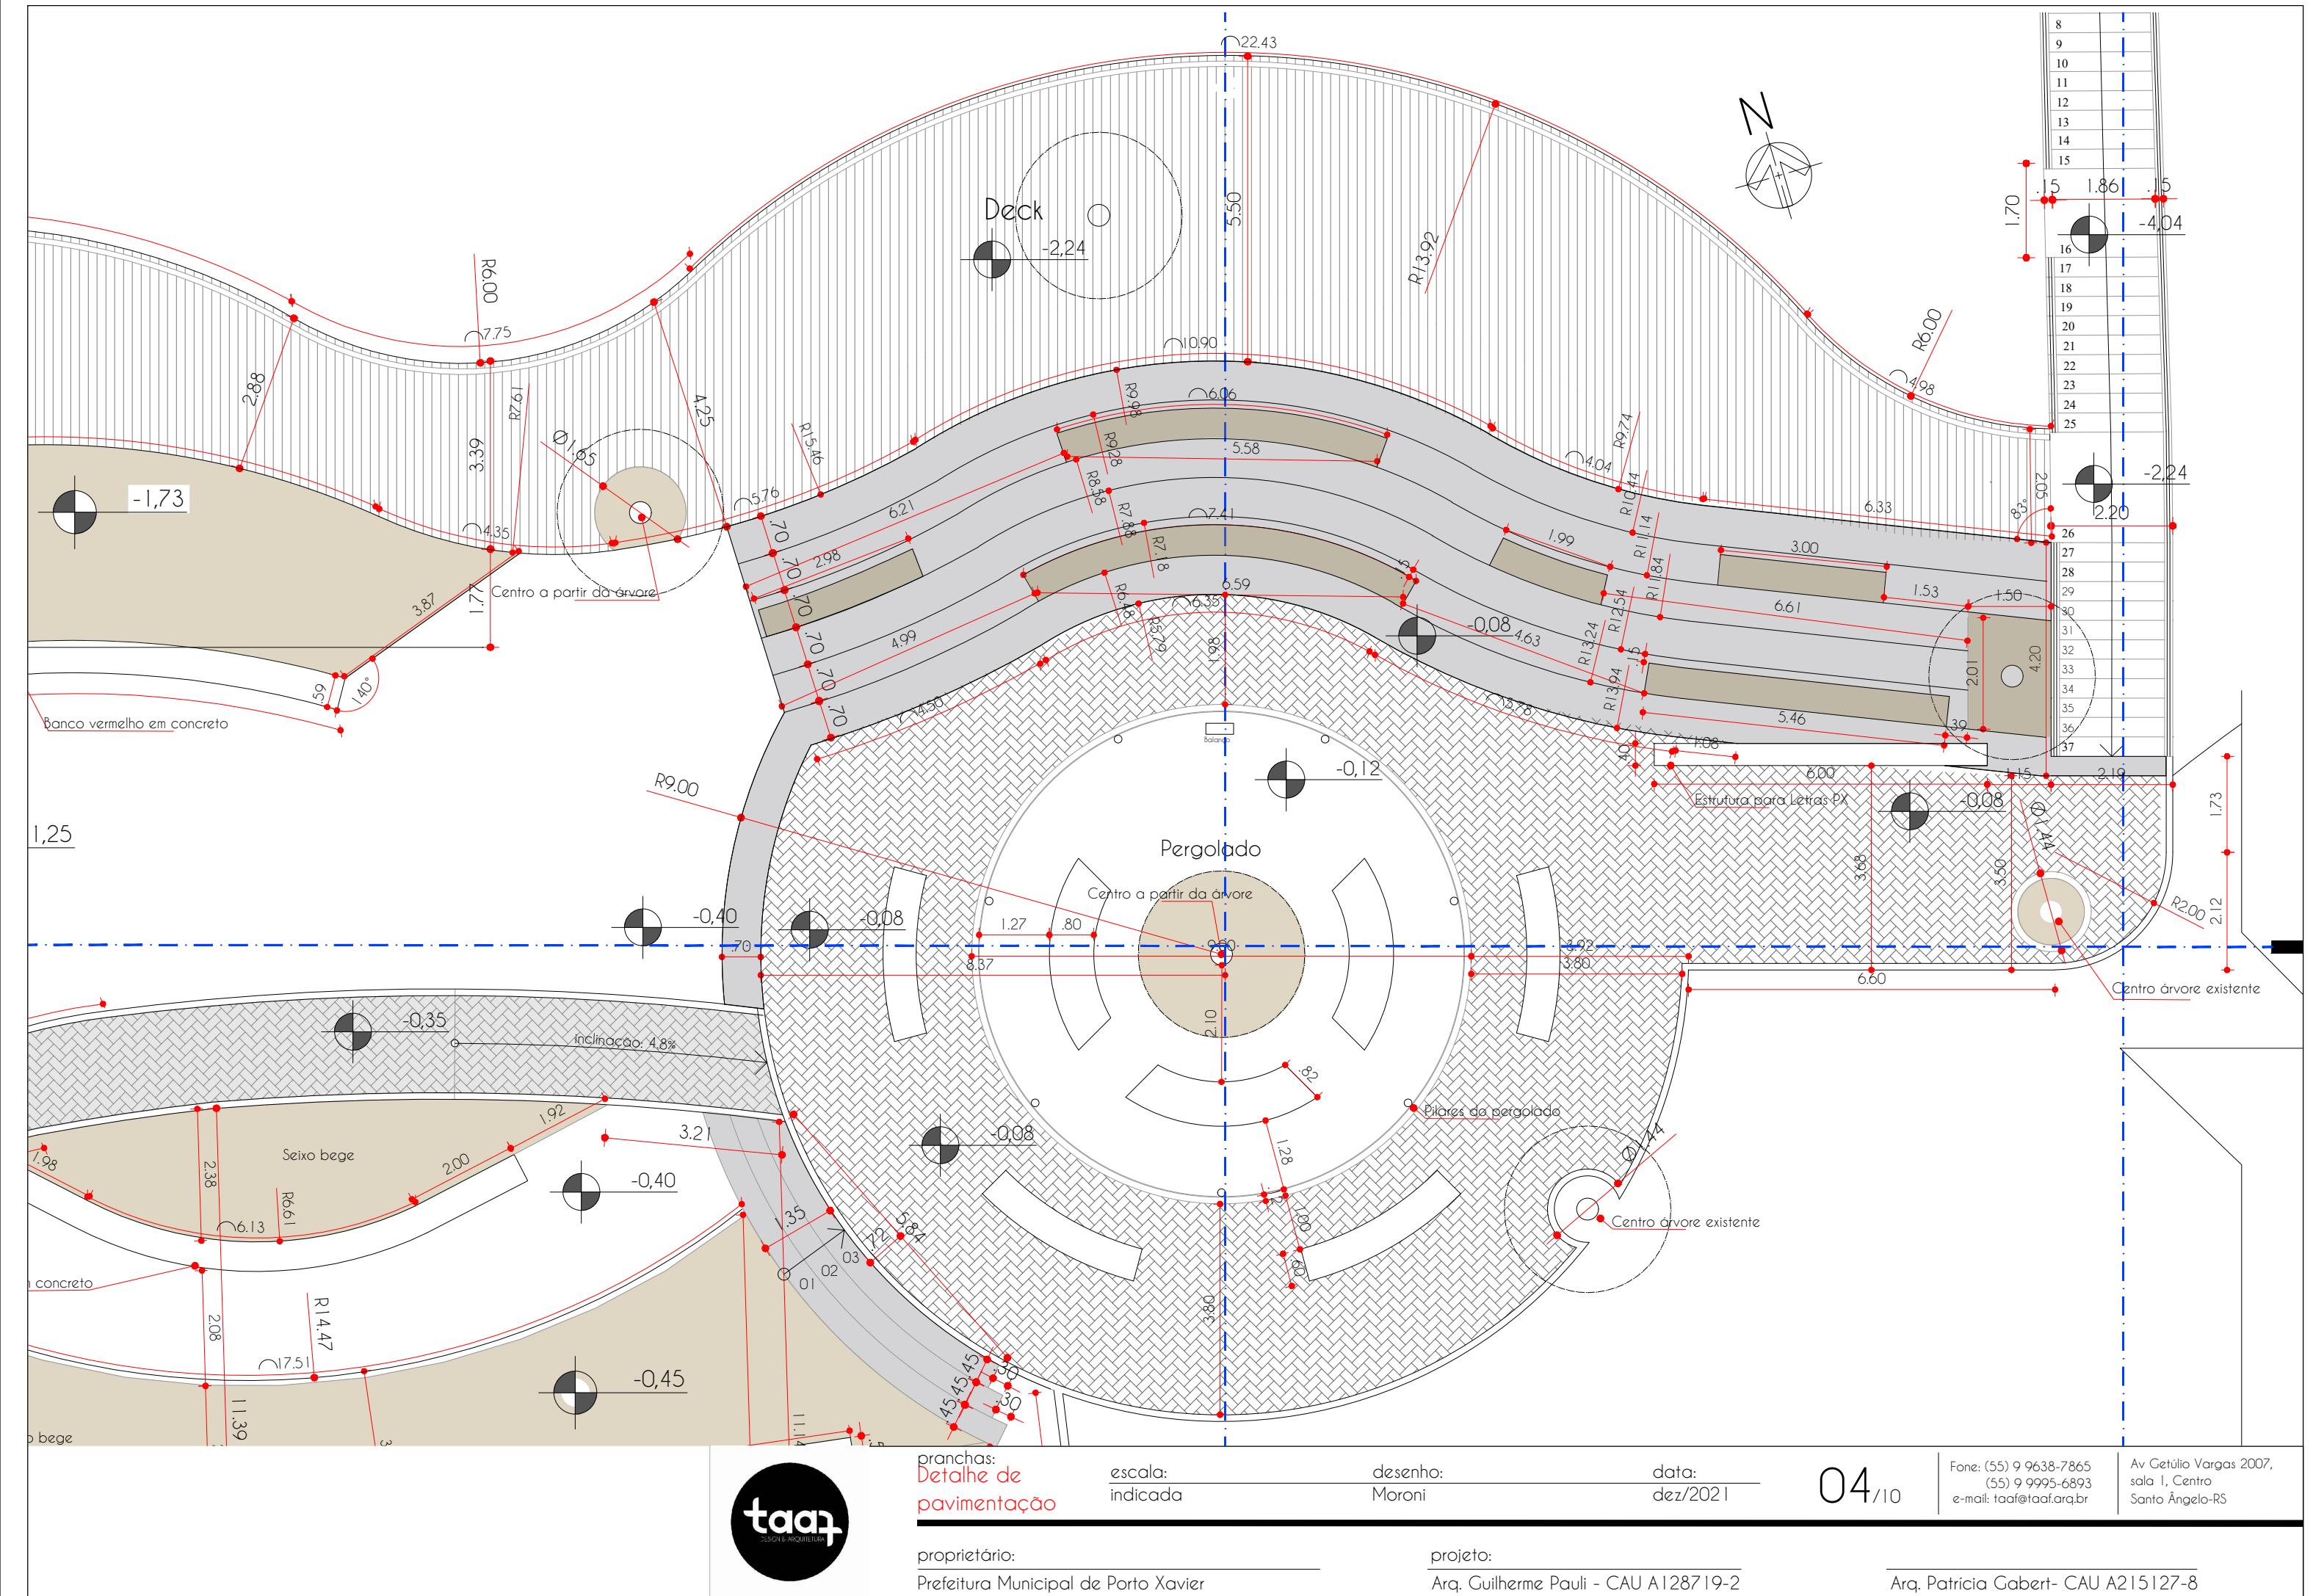


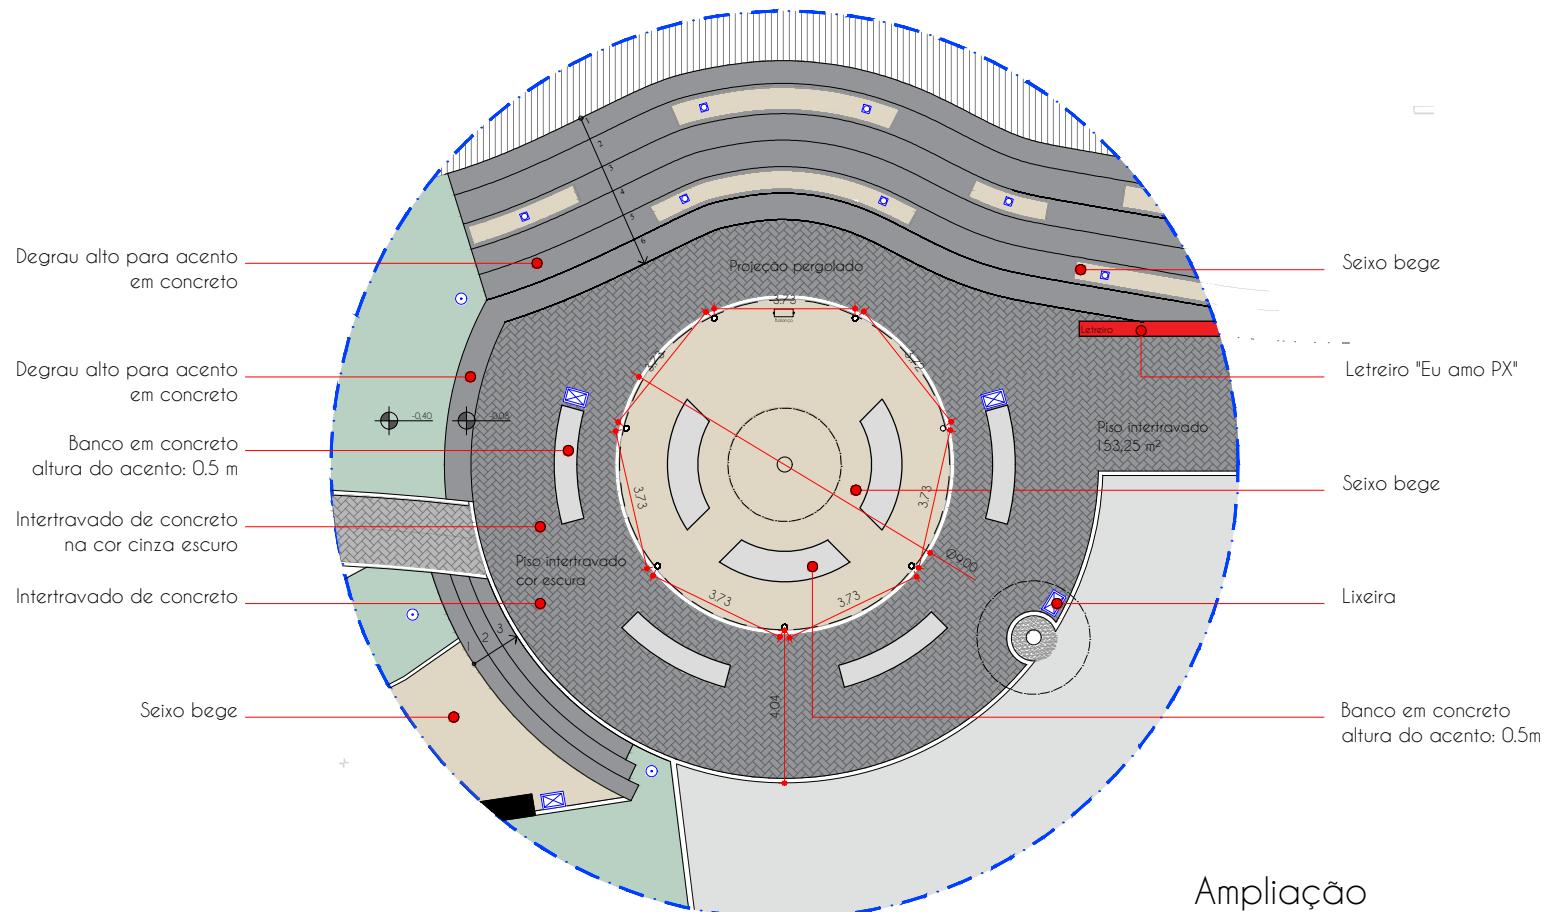

Ampliação ESCALA 1:125


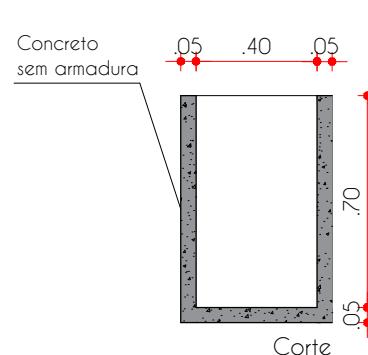


Det. extremidades
bancos coloridos
ESCALA 1:50

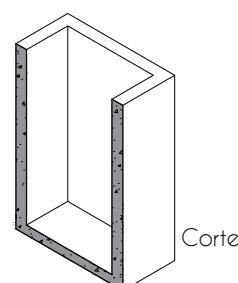


A perspective drawing of a rectangular prism. The front face is a rectangle with a diagonal line from the bottom-left corner to the top-right corner. The top face is a rectangle with a diagonal line from the top-left corner to the bottom-right corner. The left vertical edge of the prism has a red arrow pointing to the text ".40". The right vertical edge has a red arrow pointing to the text ".050". The front face has a red arrow pointing to the text "Px".

Det. lixeira
ESCALA 1:25

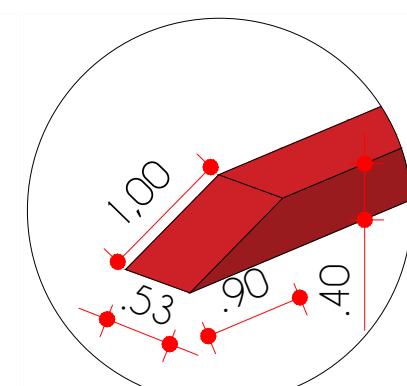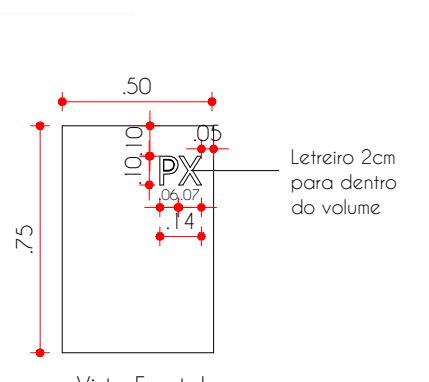

Fonte Tahoma
Material:
Pvc expandido

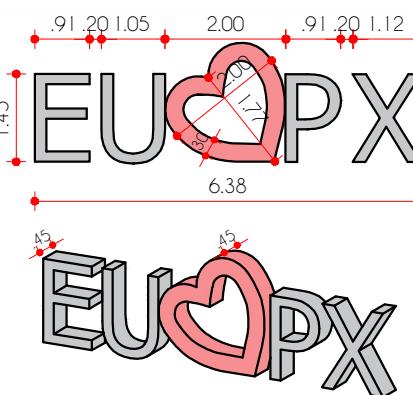

Detalhamento letreiro ESCALA 1:125



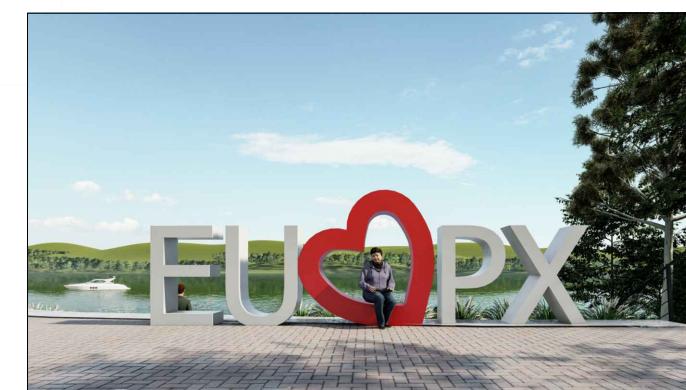



Imagen de referencia

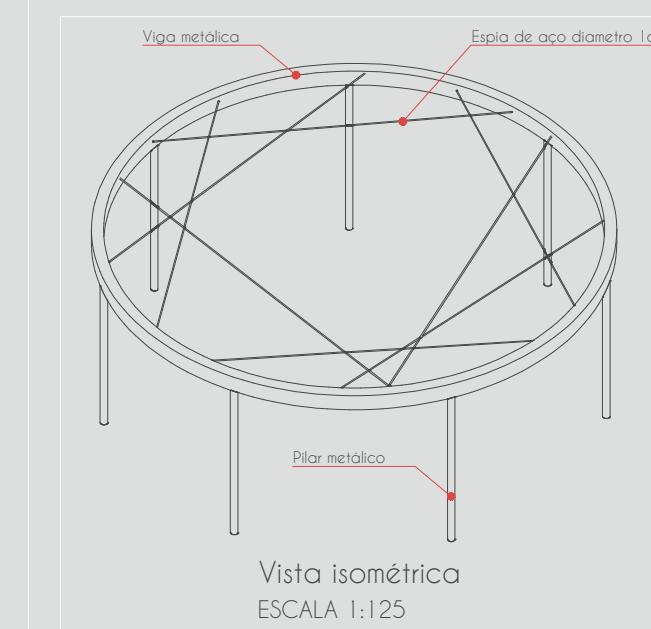

Vista isométrica

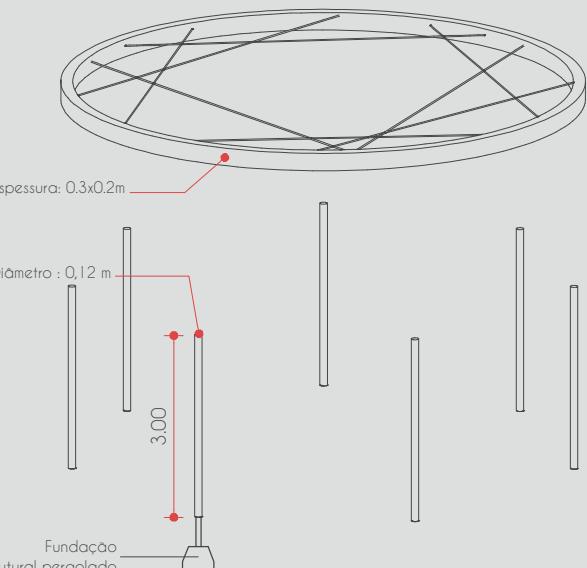

Vista explodida

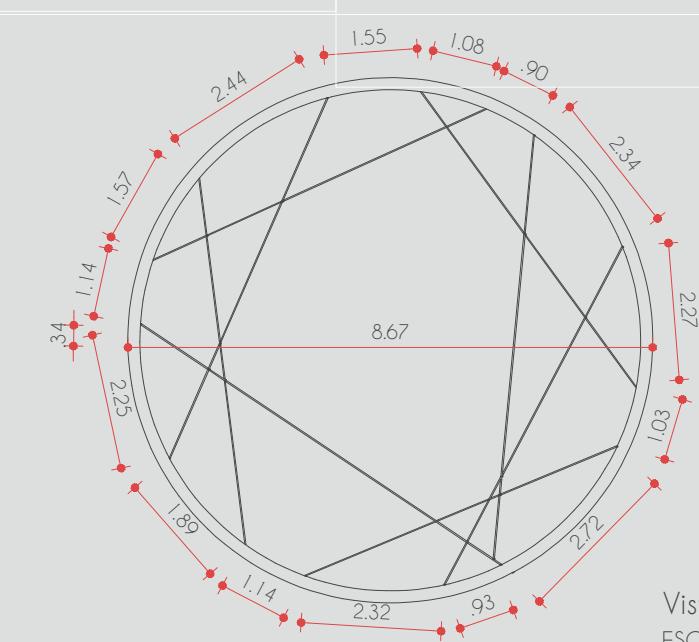


Vista superior
ESCALA 1:125



Imagen de referencia




Imagen de referencia

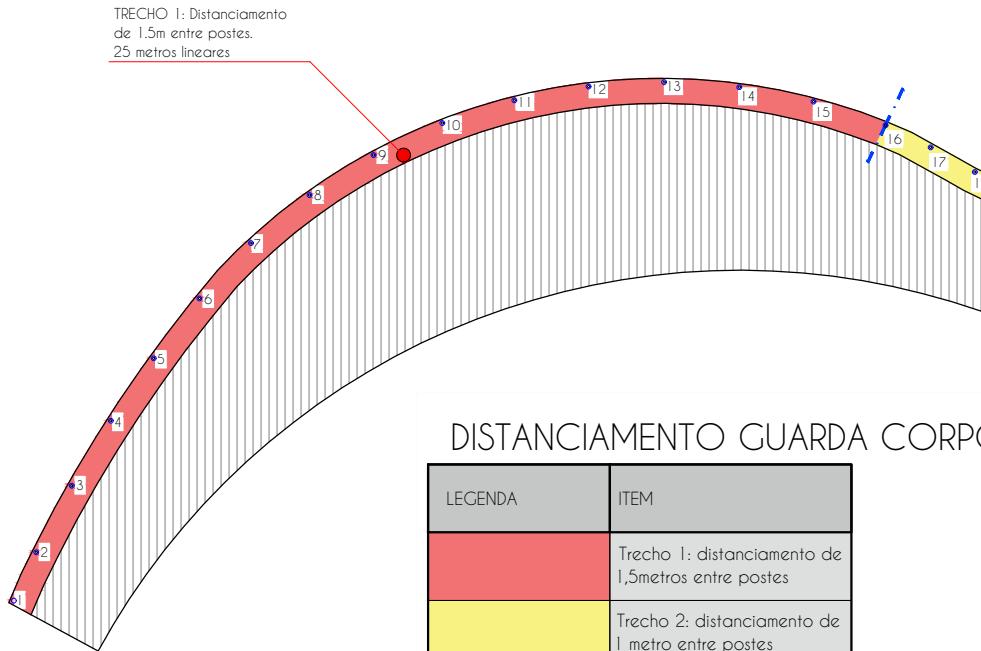


DISTANCIAMENTO GUARDA CORPO


LEGENDA	ITEM
Red	Trecho 1: distanciamento de 1,5metros entre postes
Yellow	Trecho 2: distanciamento de 1 metro entre postes
Blue	Trecho 3: distanciamento de 1,5 metros entre postes
Green	Trecho 4: distanciamento de 1 metro entre postes

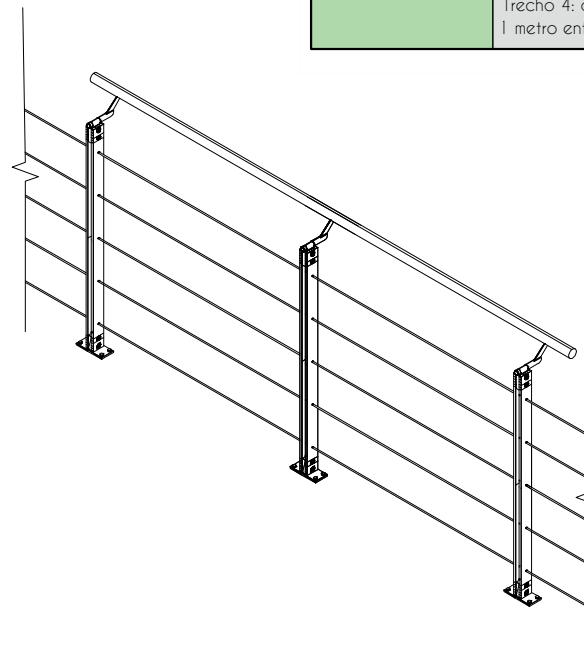


Vista isométrica
ESCALA 1:25

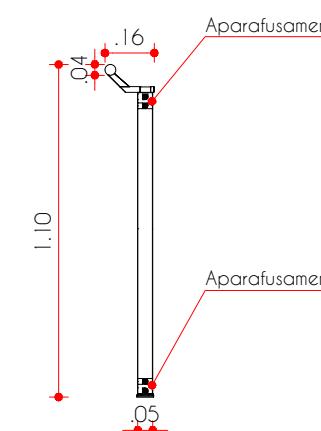

Vista lateral
ESCALA 1:25

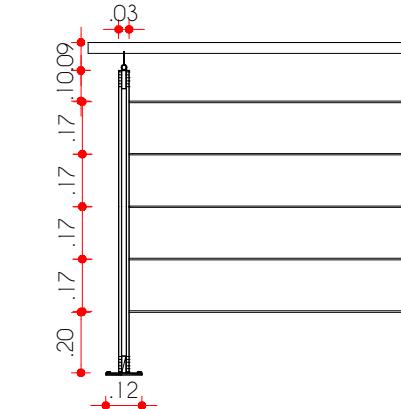

Vista Frontal
ESCALA 1:25

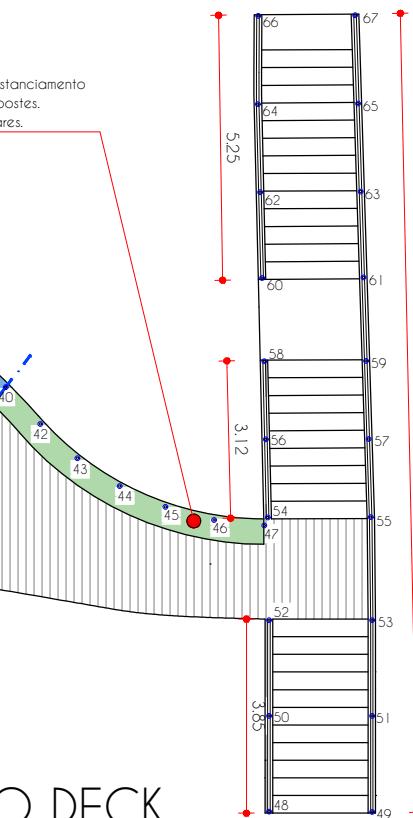

GUARDA CORPO DECK
Esc.: 1:150



Imagen de referência



pranchas:
guarda corpo

escala:
indicada

desenho:
Moroni

data:
dez/2021

06/10


Fone: (55) 9 9638-7865
(55) 9 9995-6893
e-mail: taaf@taaf.arq.br

Av Getúlio Vargas 2007,
sala 1, Centro
Santo Ângelo-RS

proprietário:
Prefeitura Municipal de Porto Xavier

projeto:
Arq. Guilherme Pauli - CAU A128719-2

Arq. Patrícia Gabert- CAU A215127-8

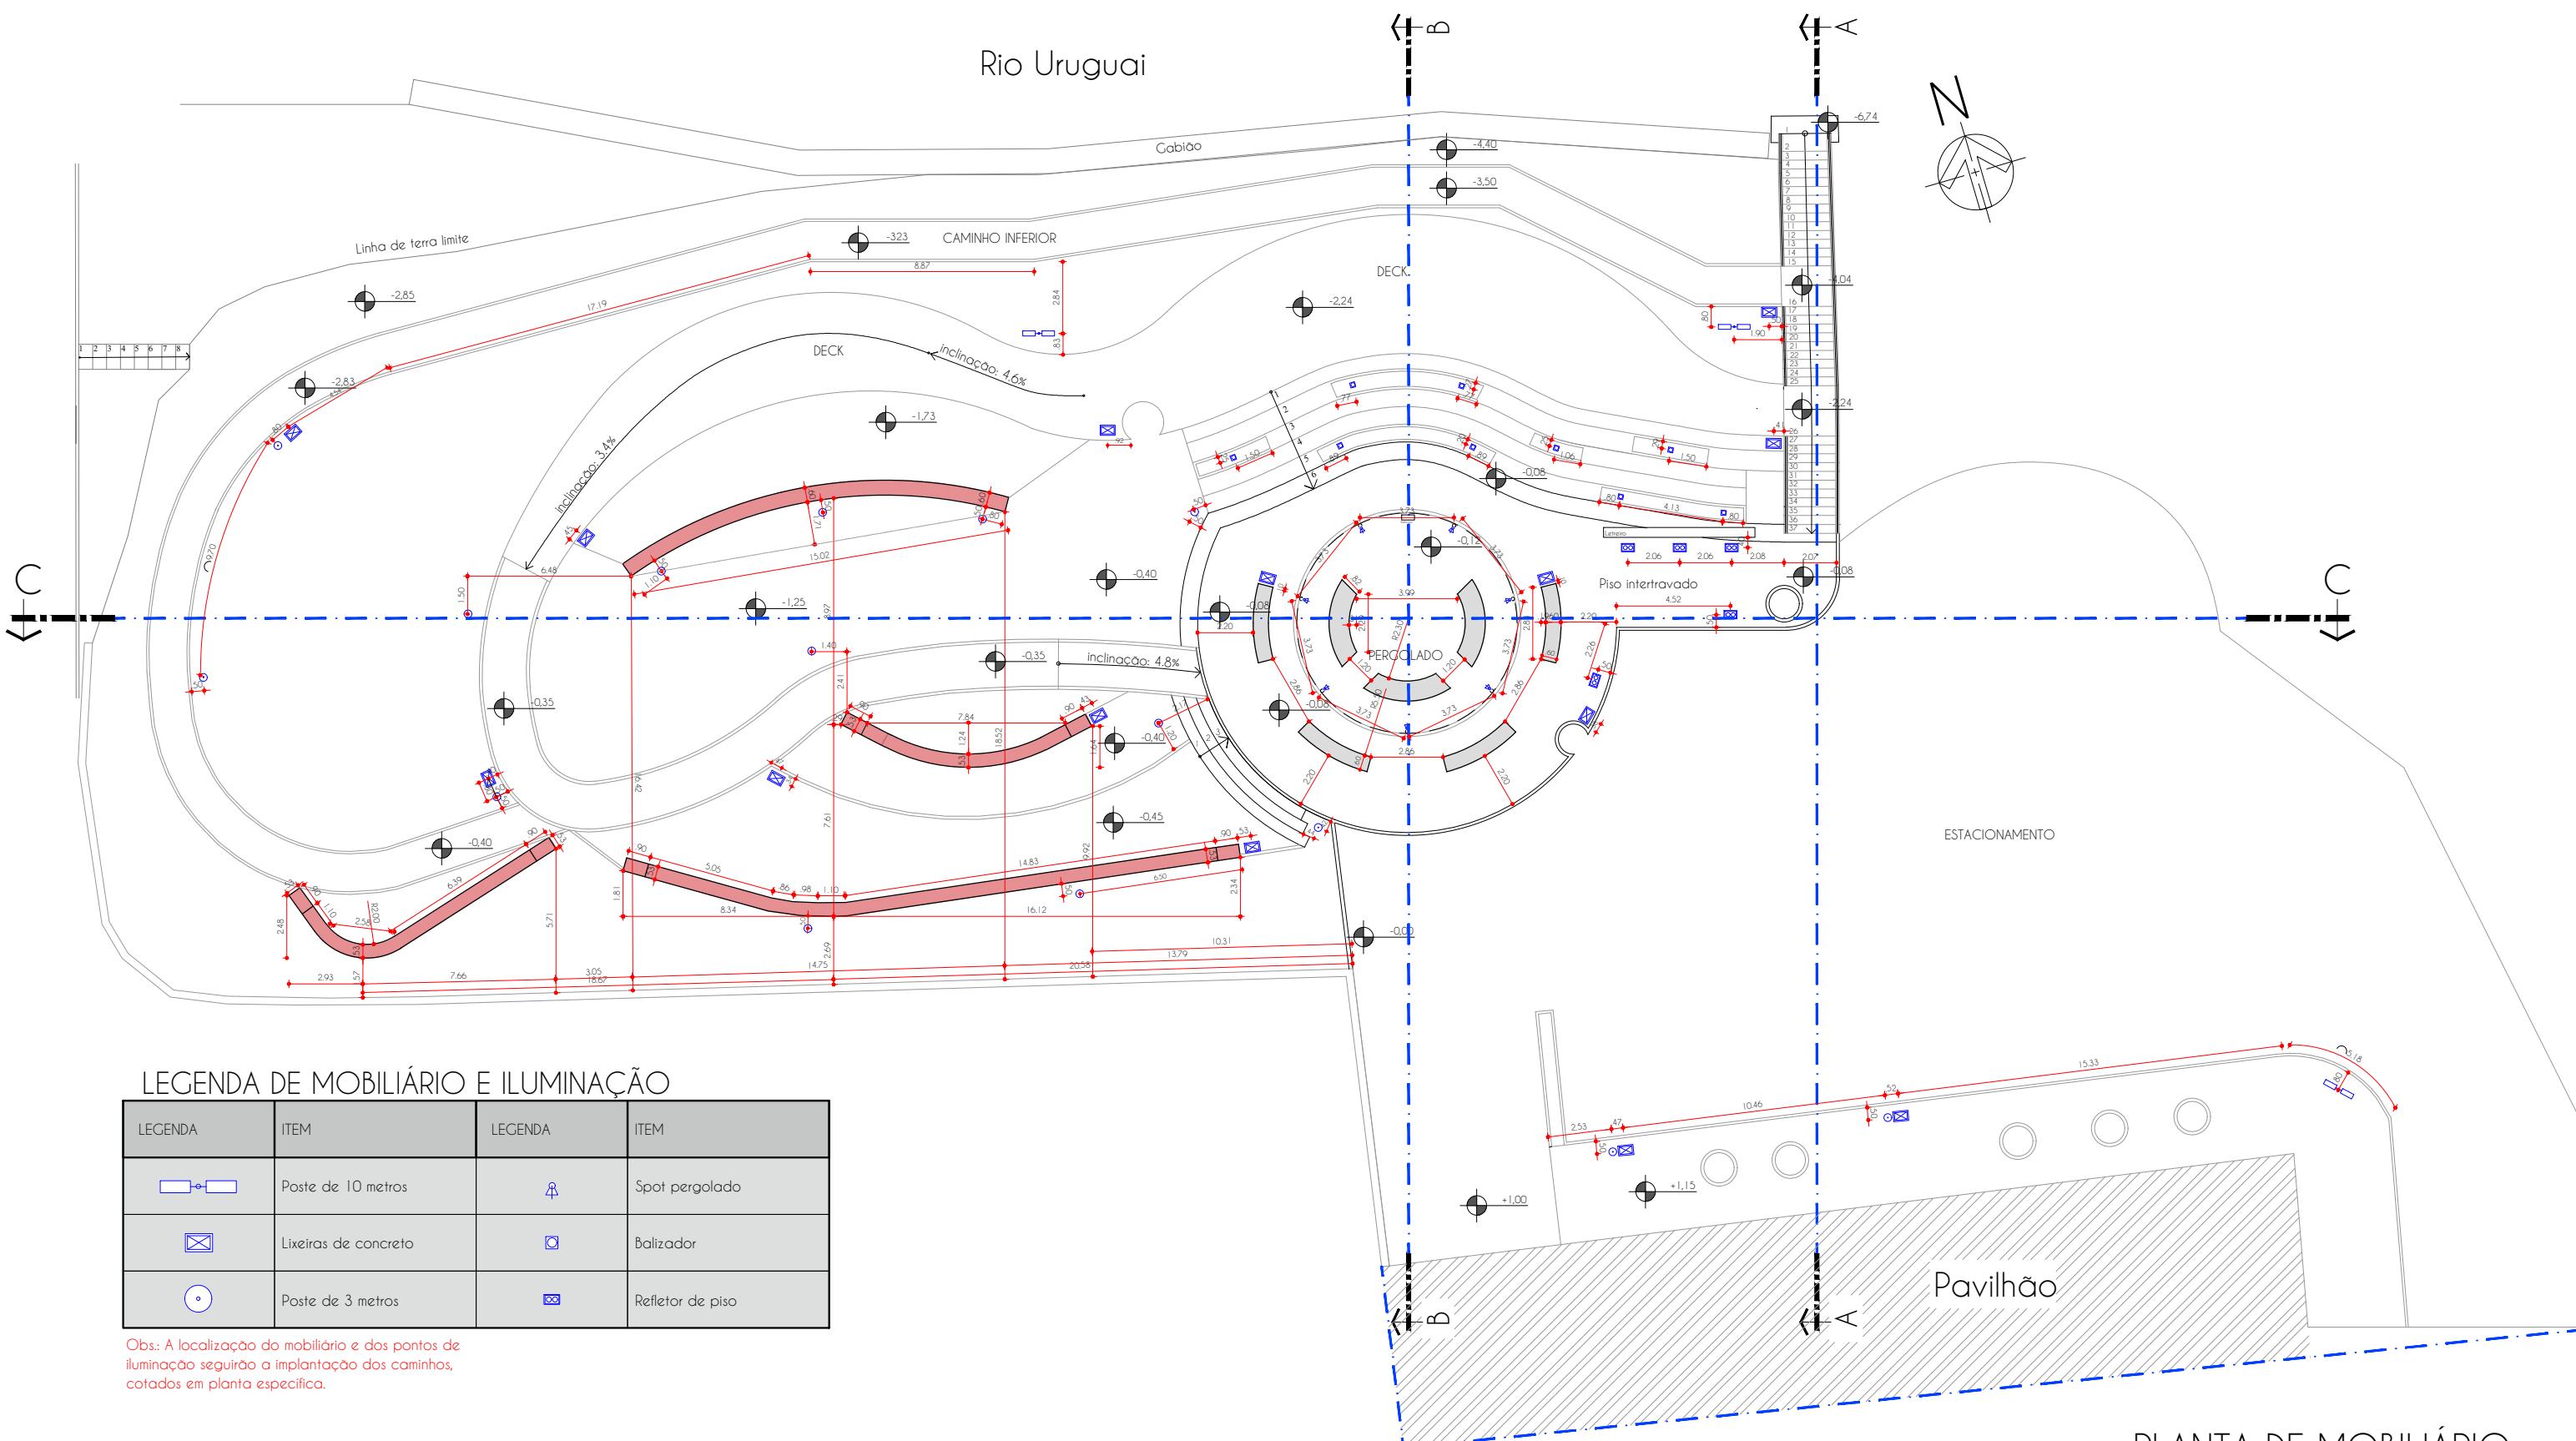

PLANTA DE MOBILIÁRIO
Esc.: 1:250



pranchas:
mobiliário

escala:
indicada

desenho:
Moroni

data:
dez/2021

07 /10

Fone: (55) 9 9638-7865
(55) 9 9995-6893
e-mail: taaf@taaf.arq.br


Av Getúlio Vargas 2007,
sala 1, Centro
Santo Ângelo-RS

proprietário:
Prefeitura Municipal de Porto Xavier

projeto:
Arq. Guilherme Pauli - CAU A128719-2

Arq. Patrícia Gabert- CAU A215127-8

Rio Uruguai

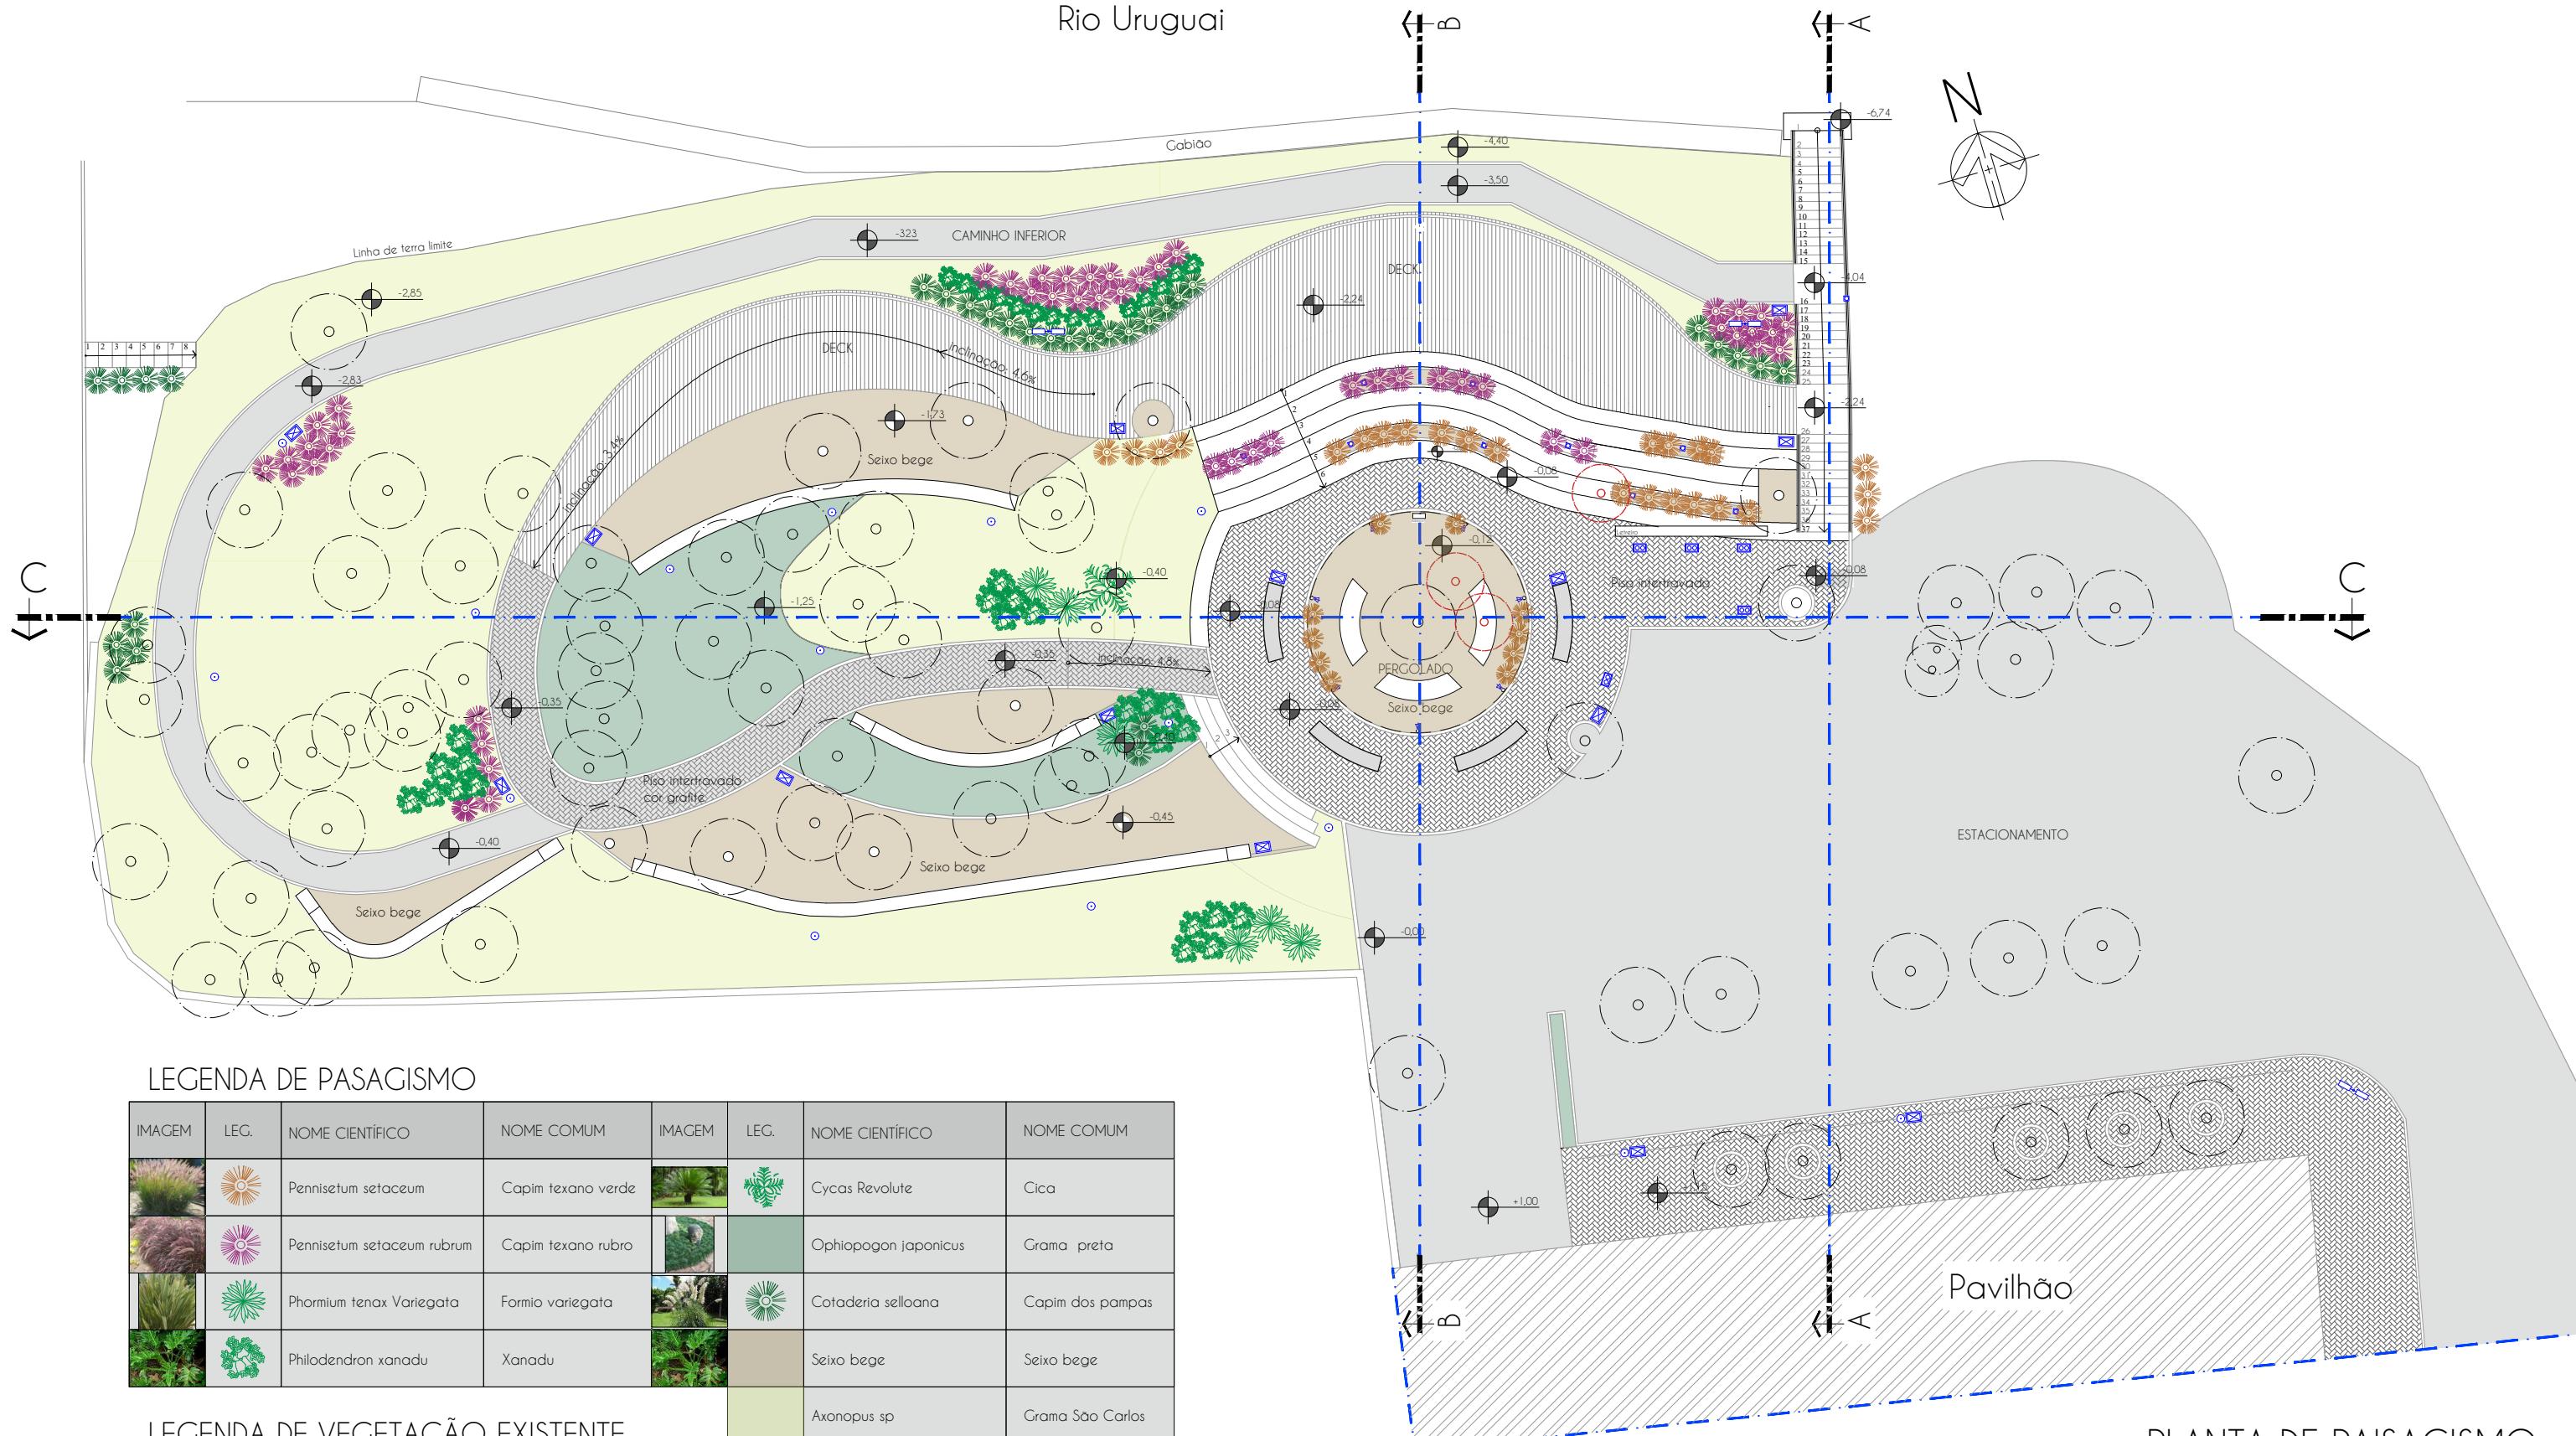

Obs: A localização do plantio das espécies seguirá a implantação dos caminhos, cotados em planta específica.



pranchas:
paisagismo

escala:
indicada

desenho:
Moroni

data:
dez/2021

08/10



Fone: (55) 9 9638-7865
(55) 9 9995-6893
e-mail: taaf@taaf.arq.br

Av Getúlio Vargas 2007,
sala 1, Centro
Santo Ângelo-RS

proprietário:
Prefeitura Municipal de Porto Xavier

projeto:
Arq. Guilherme Pauli - CAU A128719-2

Arq. Patrícia Gabert- CAU A215127-8

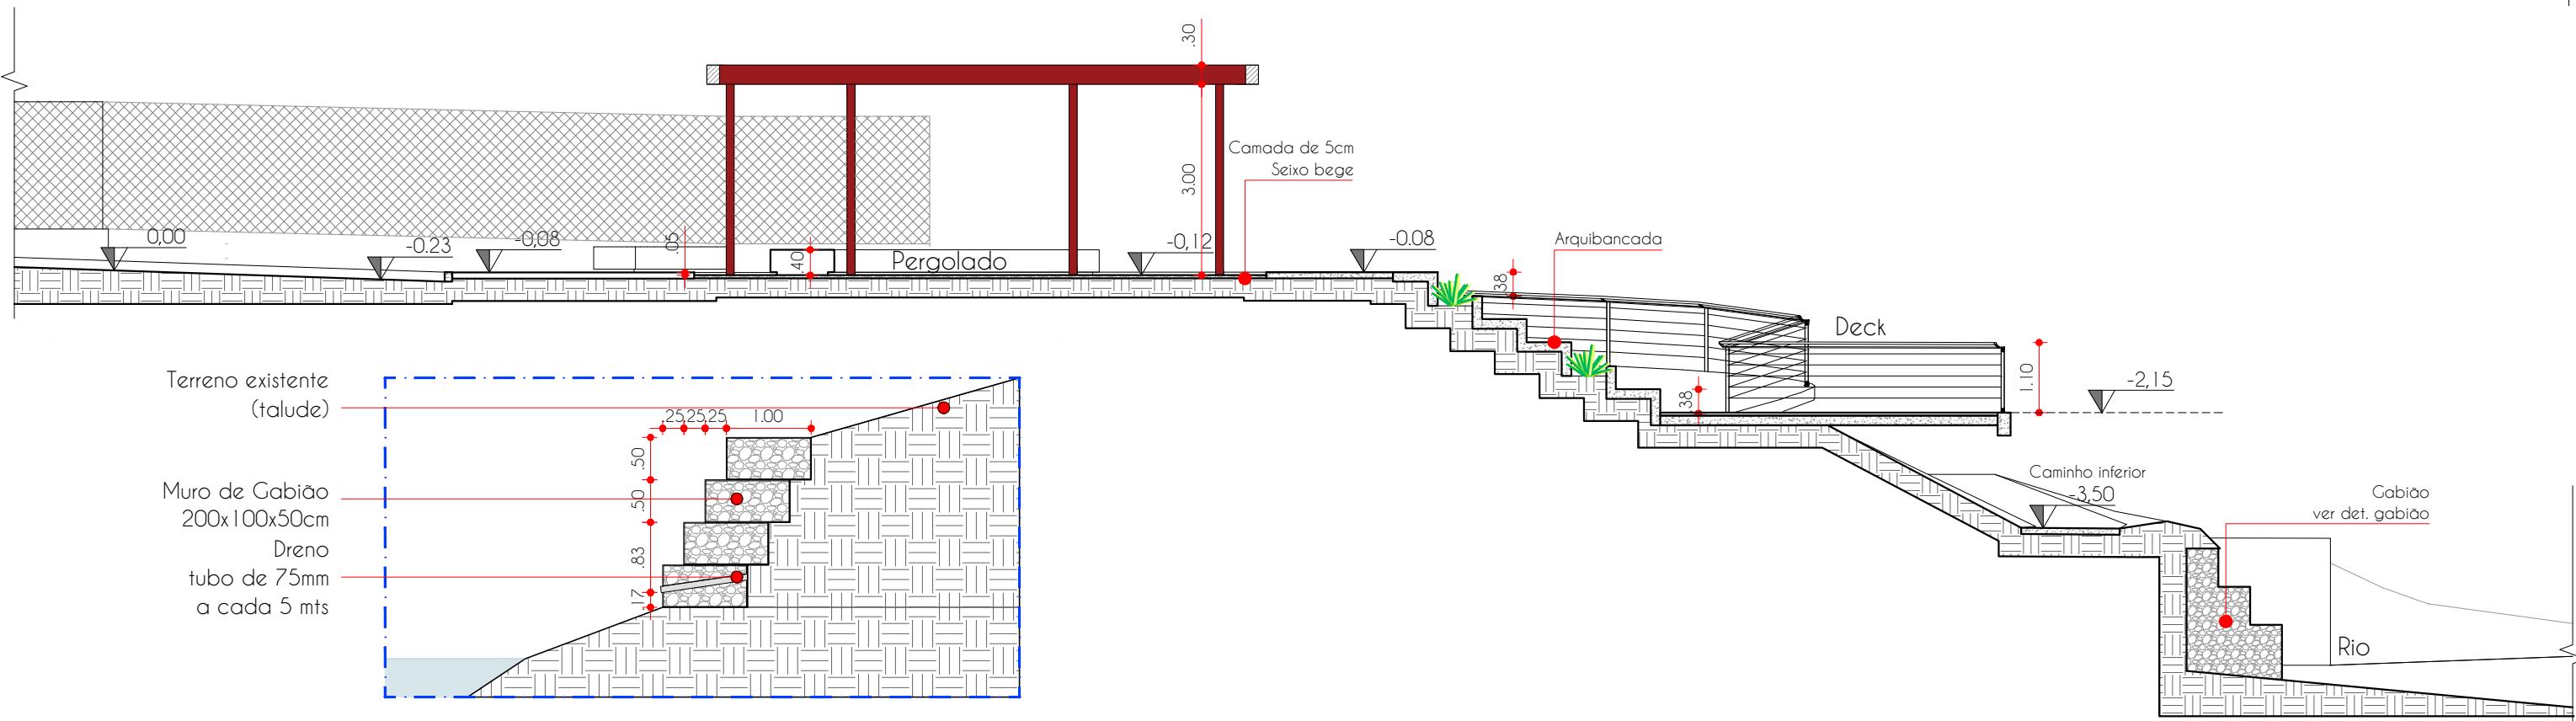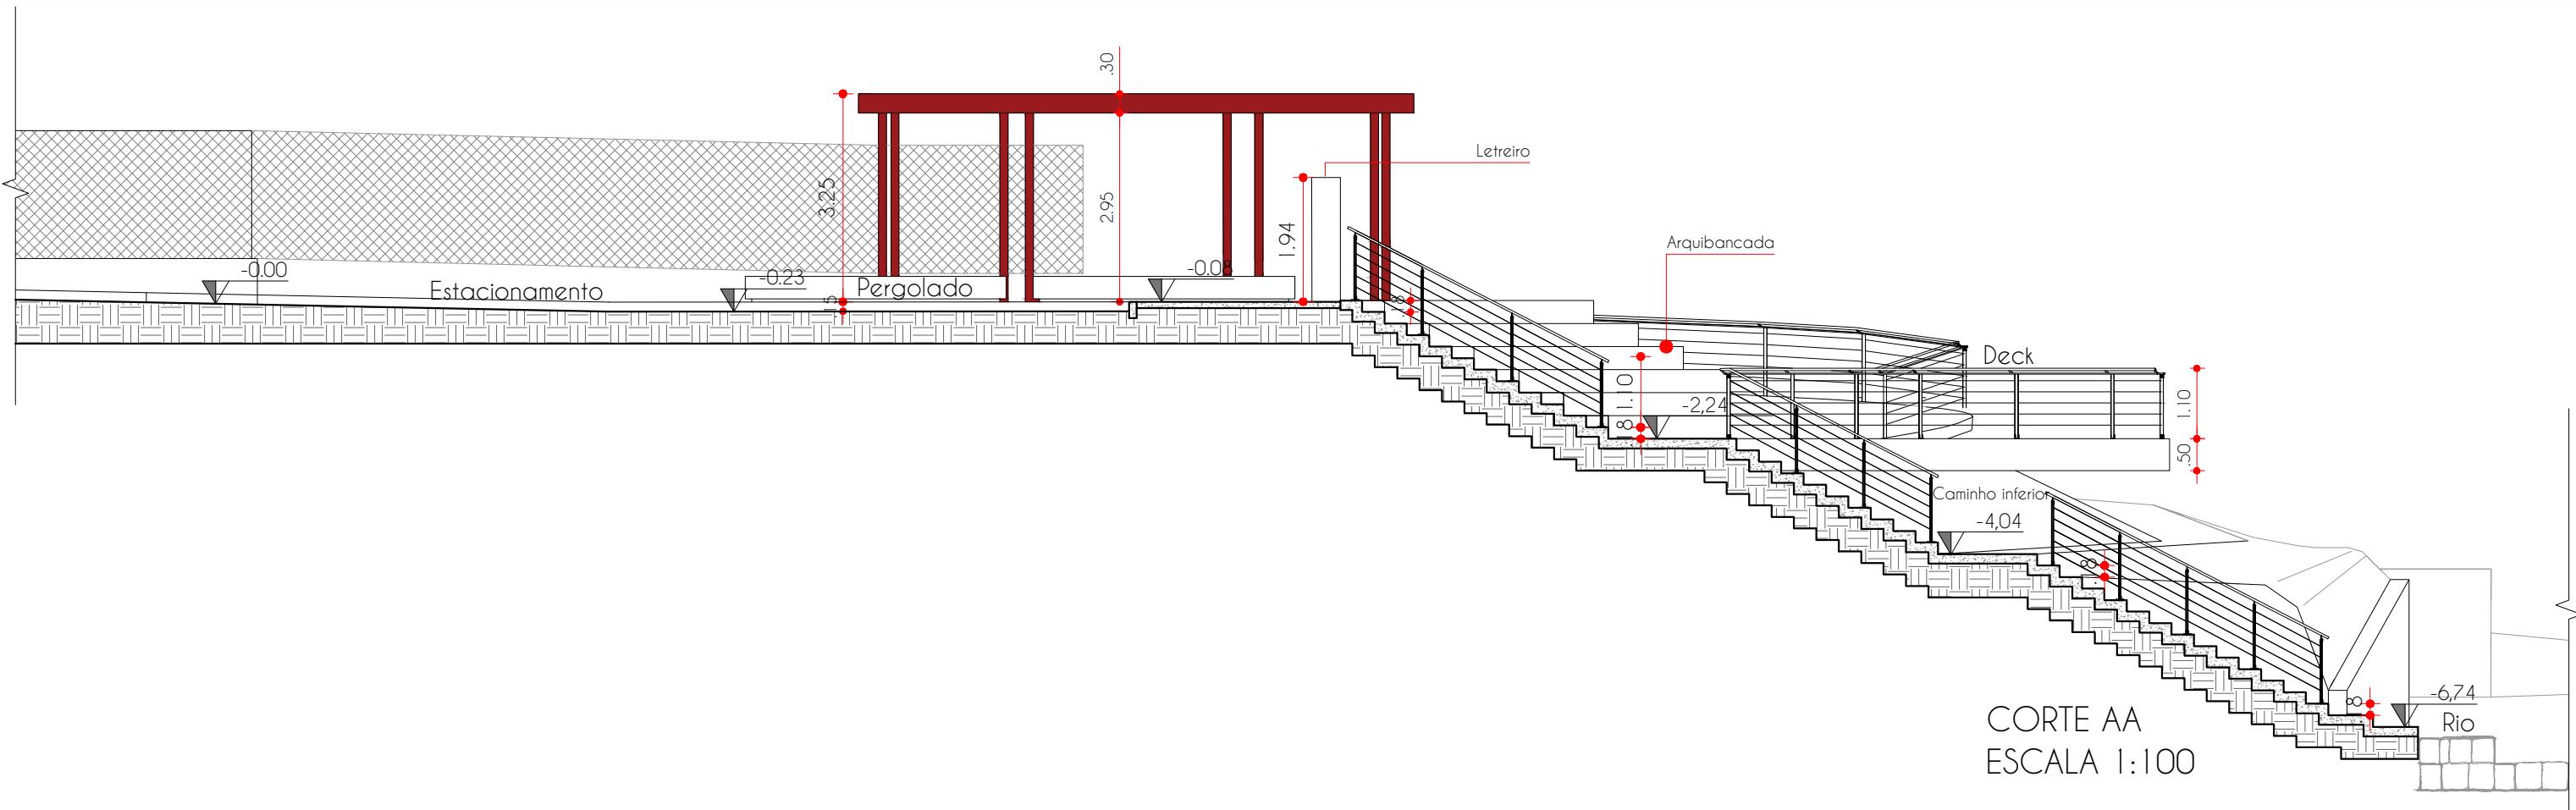

pranchas:
paisagismo

escala:
indicada

desenho:
Moroni

data:
dez/2021

09/10



Fone: (55) 9 9638-7865
(55) 9 9995-6893
e-mail: taaf@taaf.arq.br

Av Getúlio Vargas 2007,
sala 1, Centro
Santo Ângelo-RS

proprietário:
Prefeitura Municipal de Porto Xavier

projeto:
Arq. Guilherme Pauli - CAU A128719-2

Arq. Patrícia Gabert- CAU A215127-8

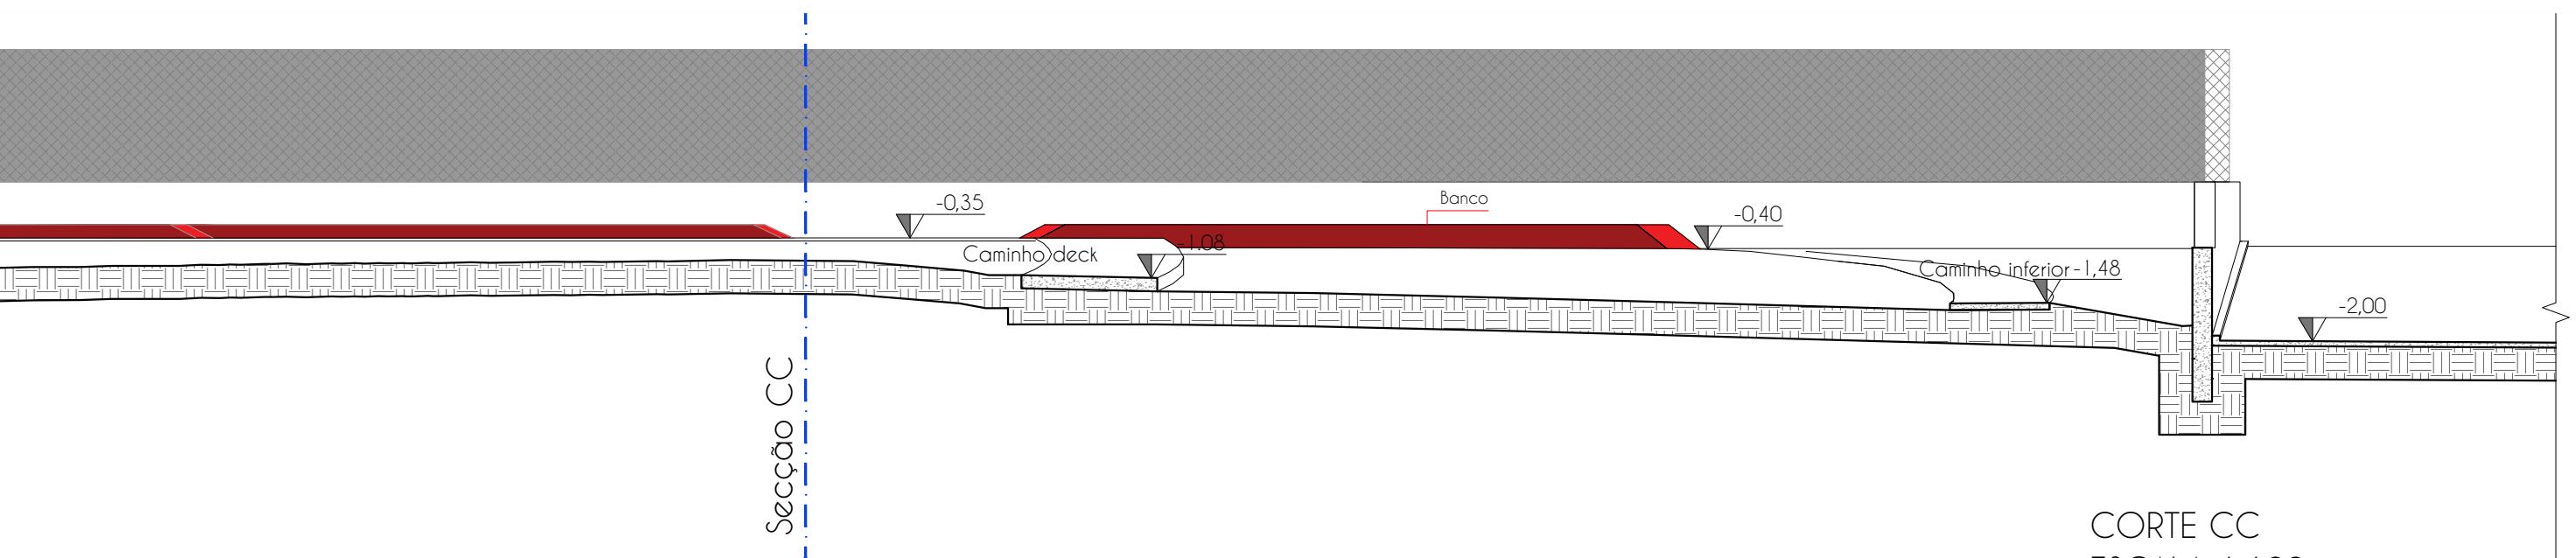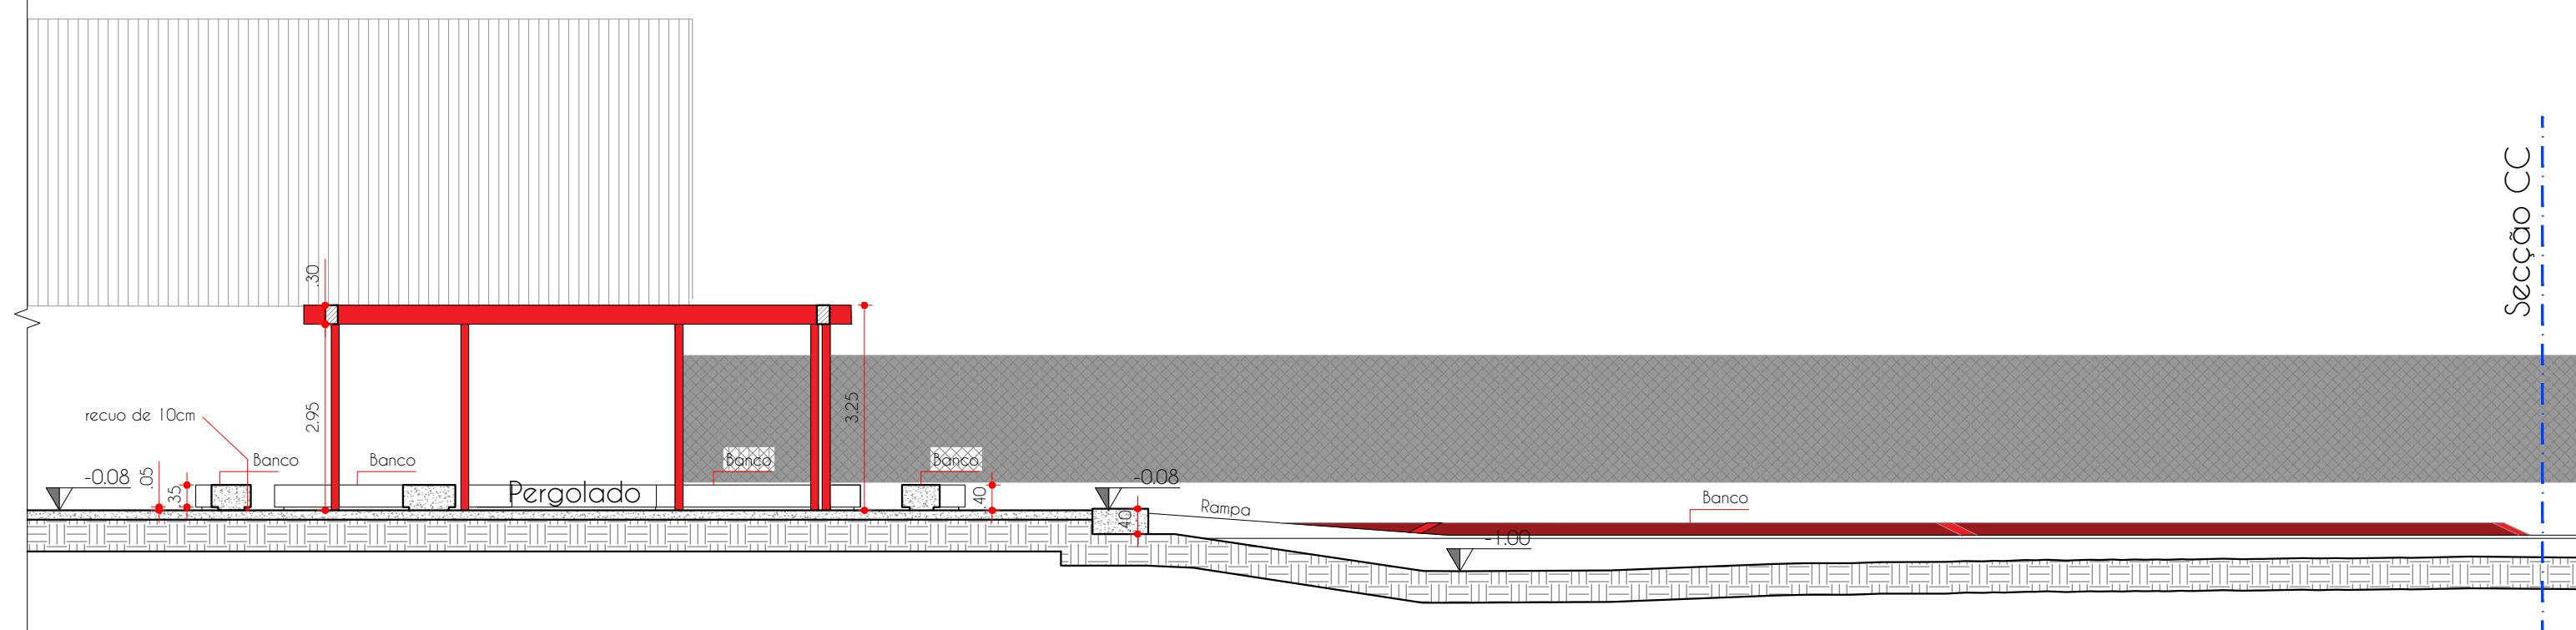

CORTE CC
ESCALA 1:100
(corte seccionado em dois)



pranchas:
paisagismo

escala:
indicada

desenho:
Moroni

data:
dez/2021

10/10

Fone: (55) 9 9638-7865
(55) 9 9995-6893
e-mail: taaf@taaf.arq.br

Av Getúlio Vargas 2007,
sala 1, Centro
Santo Ângelo-RS

proprietário:
Prefeitura Municipal de Porto Xavier

projeto:
Arq. Guilherme Pauli - CAU A128719-2

Arq. Patrícia Gabert- CAU A215127-8


Quantitativo de Cabos em Metros (Cobre/Un/Isol....)

(FA- Condutor Fase A, (N - Condutor Neutro), (Re - Condutor de Retorno)

Cores para os condutores- FA: Vermelho, FB: Preto, FC:Amarelo, N: Azul Claro, PE: Verde


FA-2,5mm ²	N-2,5mm ²	Re-1,5mm ²
219,3	375,8	307,8

Rio Uruguai

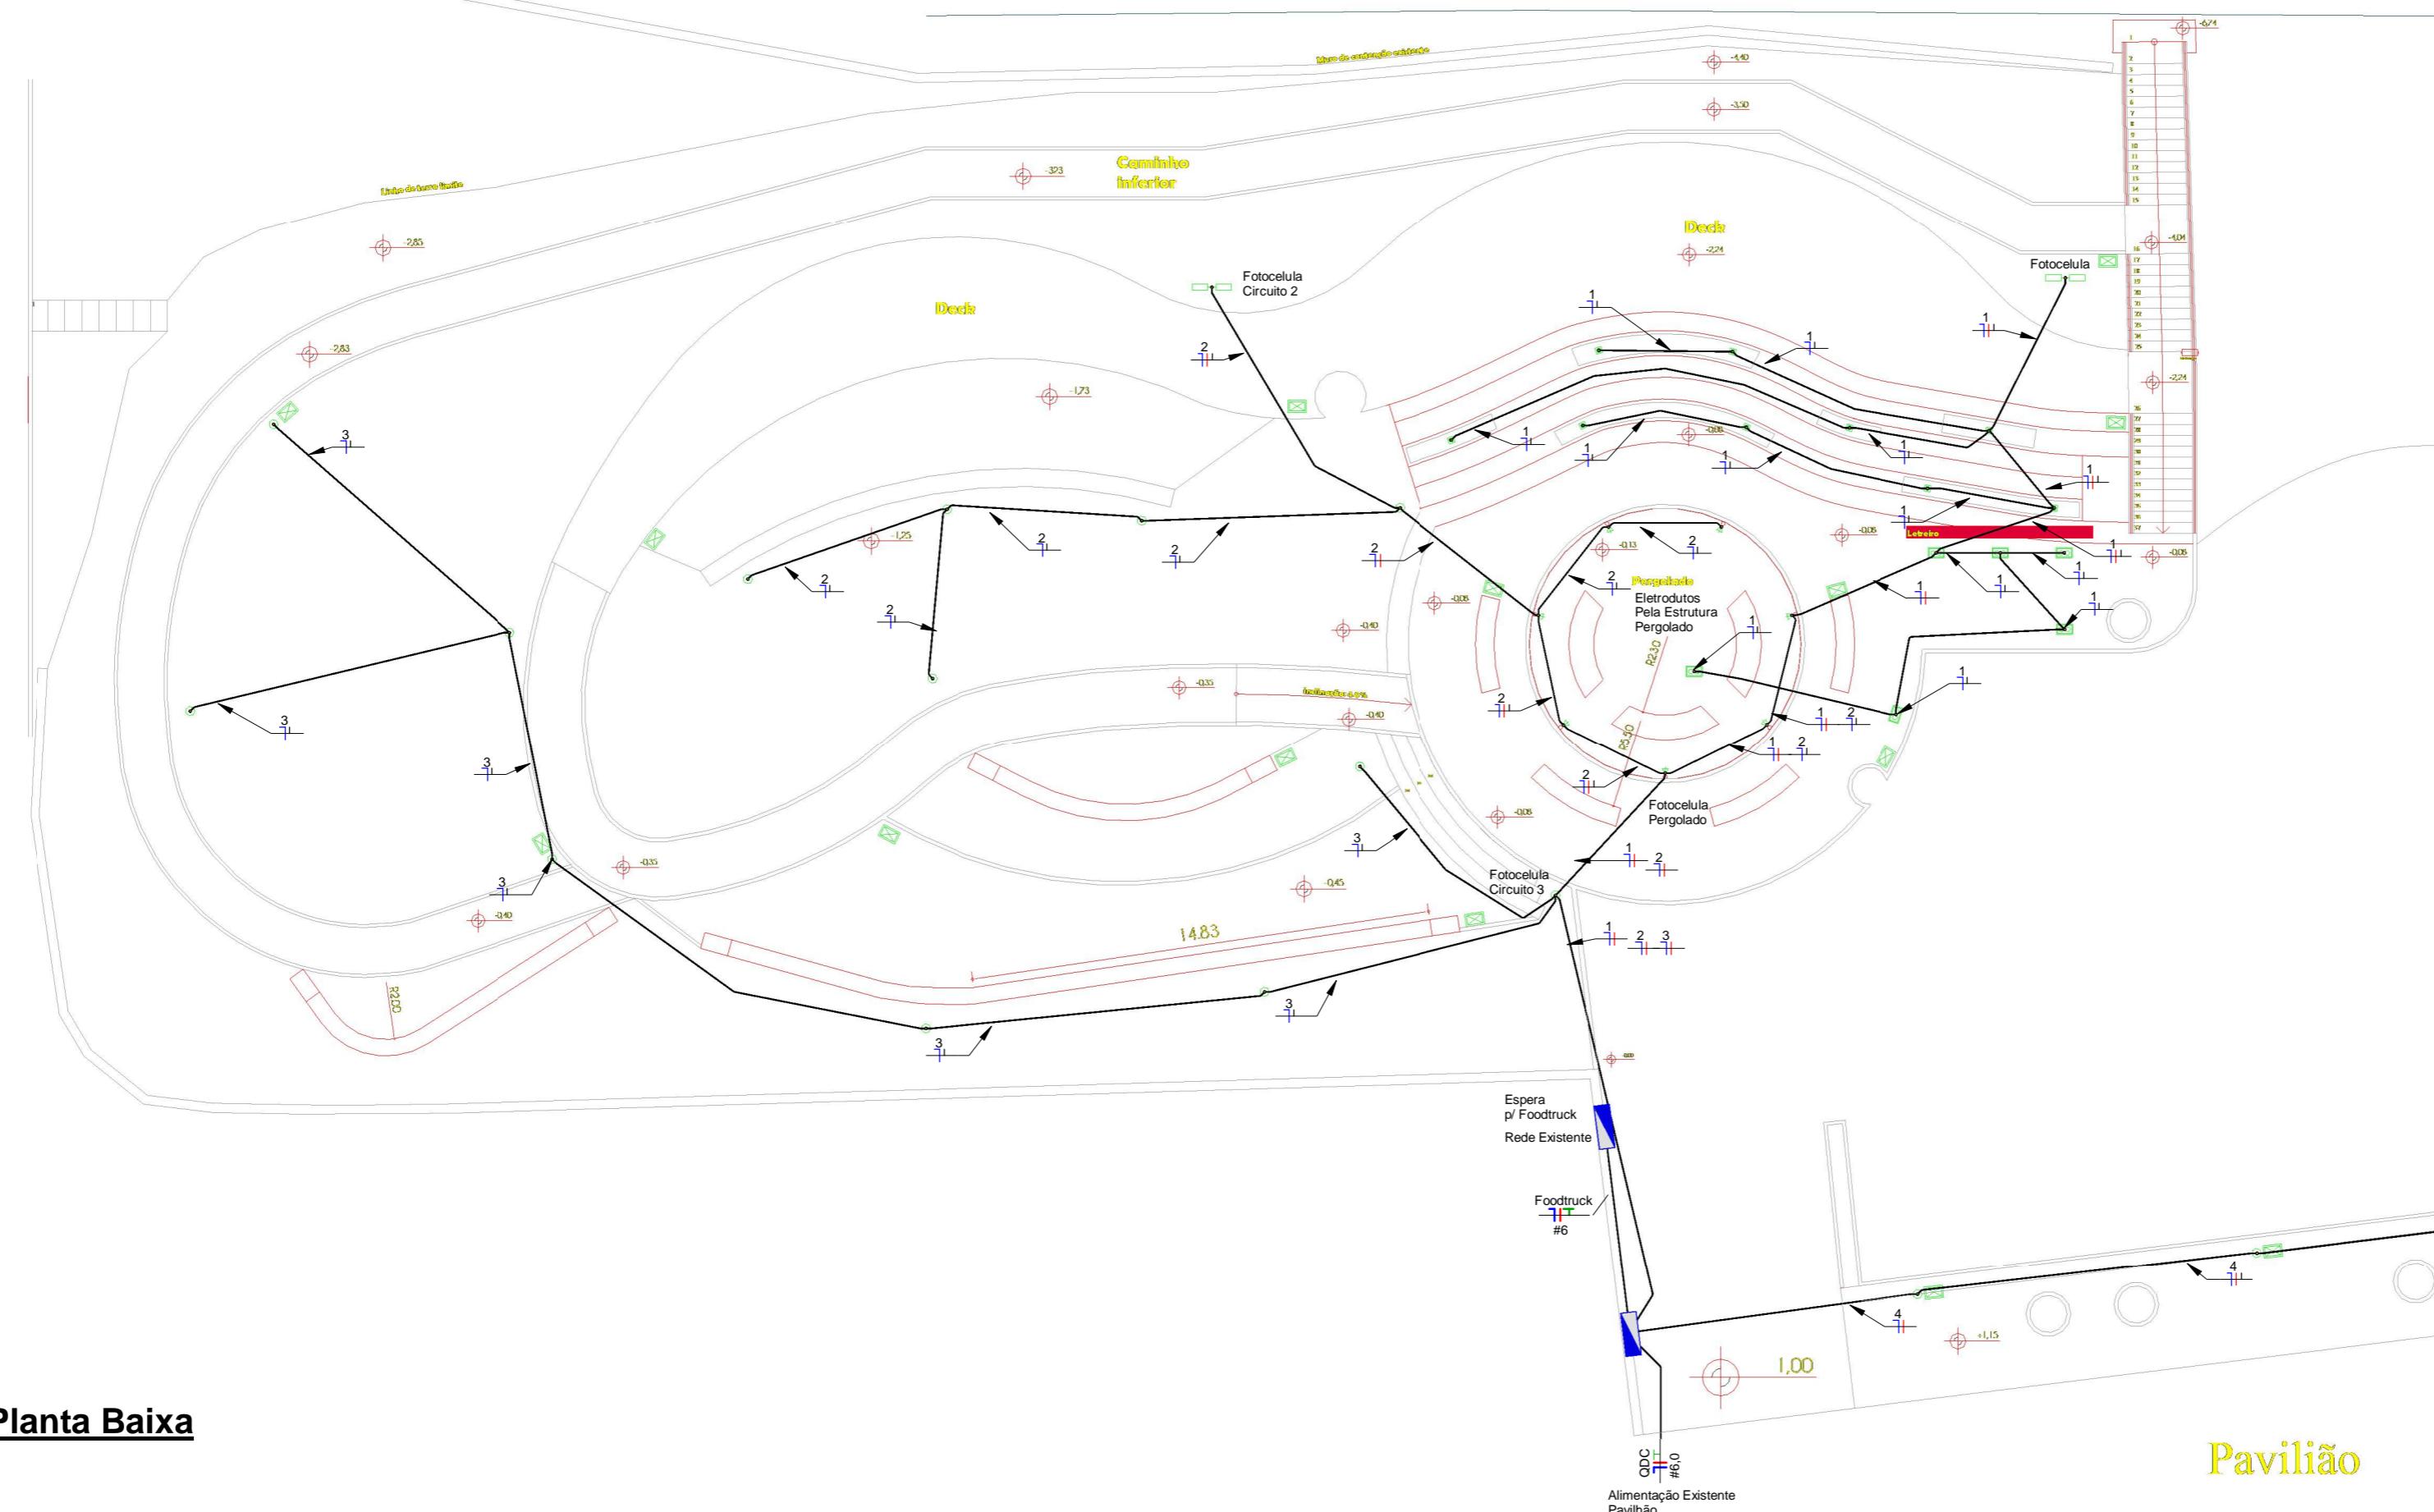

Planta Baixa

Painel: QDC
Pot. Instalada (VA):3750 VA
Pot. Demanda (VA)2213 VA

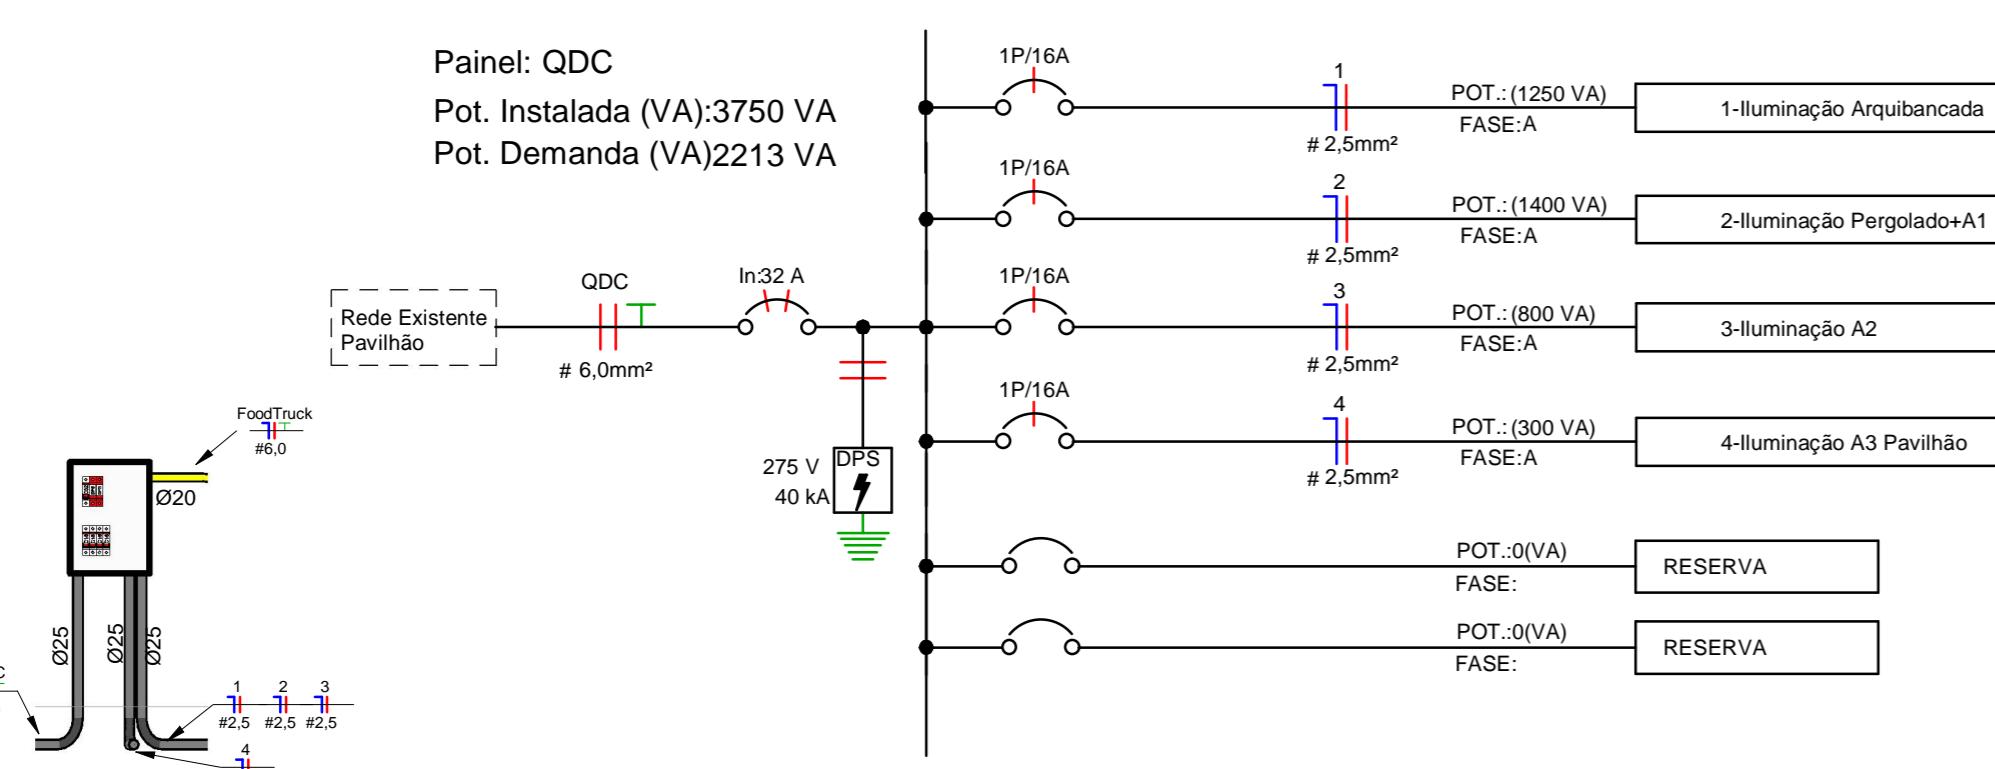

Notas Gerais

- 1- Eletrodutos embutidos no solo serão do tipo PEAD Ø25mm.
- 2- Eletrodutos embutidos em concreto/alvenaria deverão ser do tipo corrugado reforçado.
- 3- Os condutores não cotados serão de #2,5mm², os condutores de retorno serão de #1,5mm².
- 4- Os eletrodutos não cotados serão de Ø20mm, salvo eletrodutos embutidos no solo.
- 5- Em todo eletroduto subterrâneo, os condutores deverão ser de cobre, classe 0,6/1kV, isolação em EPR, temperatura 90°C.
- 6- Os condutores elétricos de distribuição deverão ser de cobre, classe 450/750V, isolação em PVC, temperatura 70°C.
- 7- A seção do condutor neutro é igual ao da fase do circuito, salvo indicação contrária.
- 8- O condutor neutro não poderá ser ligado ao condutor proteção terra após passar pelo quadro geral da instalação.
- 9- O condutor de proteção nunca deverá ser ligado ao IDR.
- 10- Utilizar um condutor neutro para cada circuito.
- 11- As instalações elétricas deverão ser executadas respeitando os padrões de qualidade e segurança estabelecidos na norma NBR5410:2004.
- 12- Todos os pontos metálicos deverão ser aterrados.
- 13- A indicação de potência no pontos de luz são os valores calculados para dimensionamento dos circuitos conforme precrições da NBR 5410, não necessariamente correspondem ao valor exato das lampadas a serem instaladas.
- 14- Eletrodutos PVC Amarelo usado apenas na alvenaria.

Lista de Materiais - Eletrodutos

Descrição do Material	Diâmetro Nominal	Comprimento (m)
Eletroduto flexível corrugado PEAD, conforme NBR15715	Ø25	344,30 m
Eletroduto flexível corrugado, em PVC na cor amarelo antichamas, conforme NBR15465	Ø20	36,05 m

Pavilhão



Orla Rio Uruguai
Porto Xavier - RS
Proprietário
Prefeitura Municipal de Porto Xavier

Projeto
Engº Civil Ângelo Deobald Bedin - CREA/RS 245975


01/01

Prancha
Planta Baixa Elétrico

Escala Desenho Data
Como indicado Taaf Design e Arquitetura 21/12/2021 15:54:24

Notas Gerais:

- 1 - Todas as tubulações de água fria serão PVC Rígido Soldável;
- 2 - Todas as tubulações de esgoto serão do tipo PVC série normal;
- 3 - Tubulações Interradas devem possuir cama de areia;
- 4 - Pontos de Inspeção devem estar acessíveis na superfície, devitamente tampados com CAP e anel de vedação (não soldado);
- 5 - Traçado deve evitar raízes das árvores existentes;
- 6 - Quantidade de tubos não considera ligação com rede já existente.

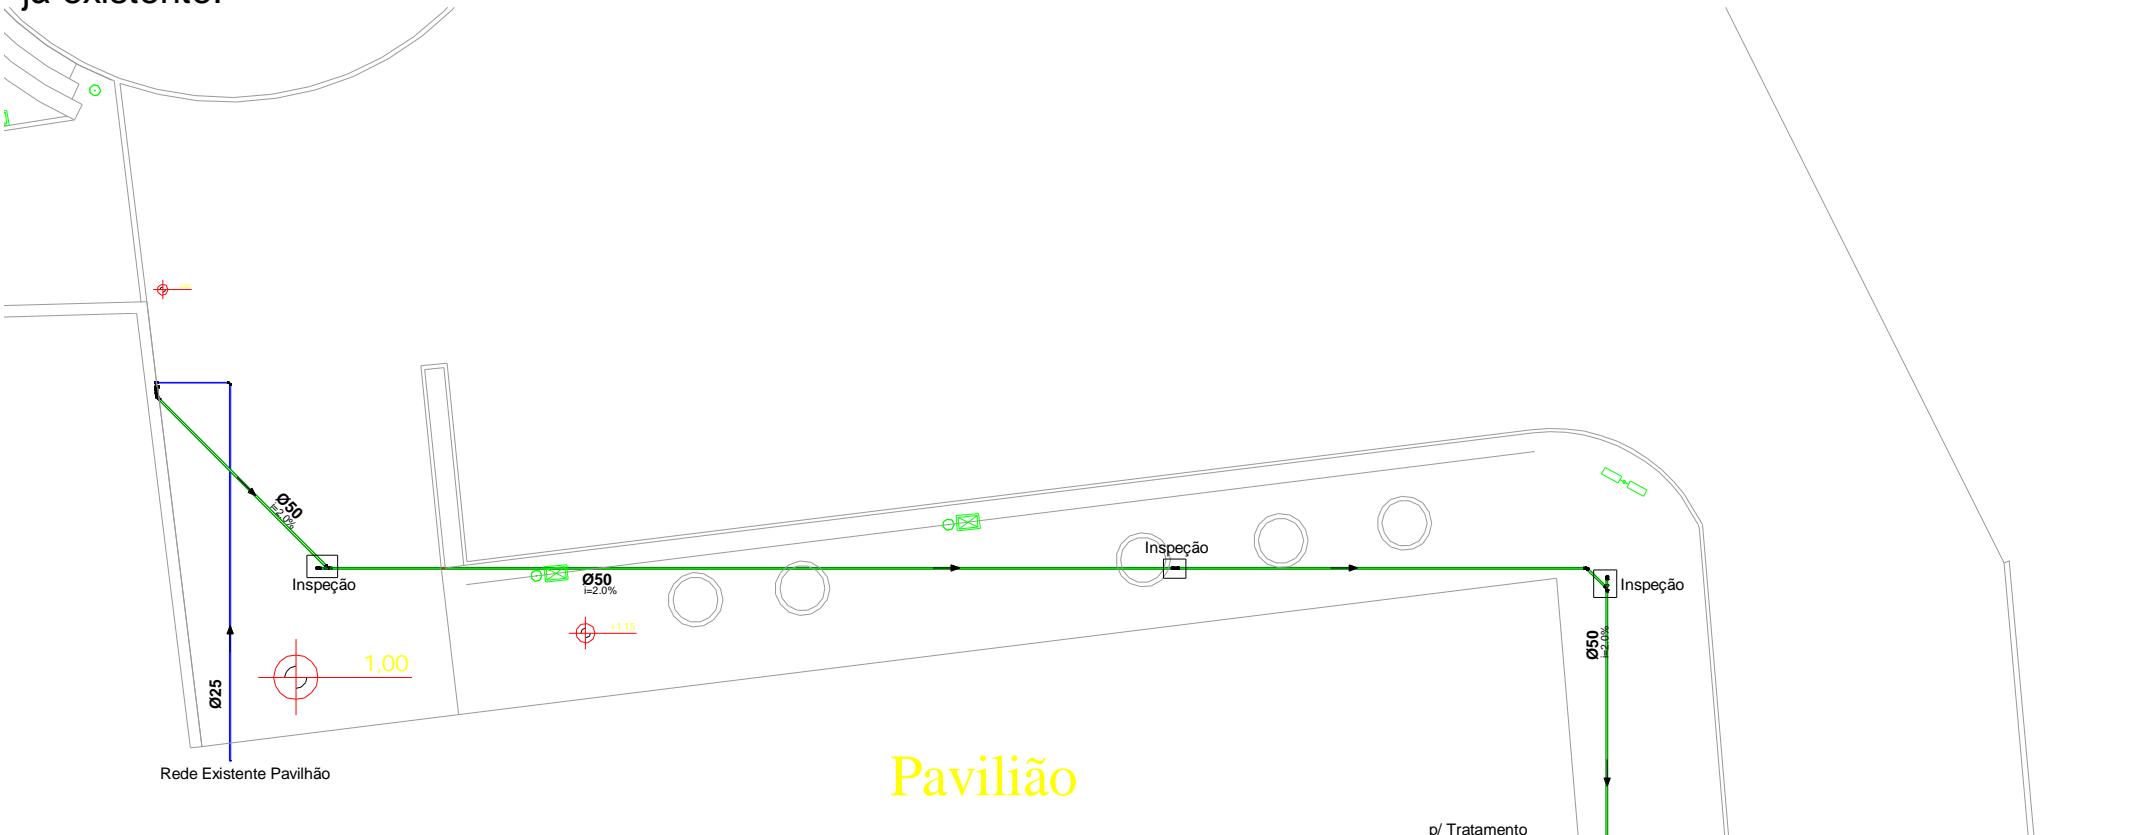

Pranchas:
Hidrossanitário

Escala:
Indicada

Cliente:
Prefeitura Municipal de Porto Xavier

Projeto:
Engº Civil Ângelo Deobald Bedin - CREA/RS 245975

Data:
12/01/21


01

p/ Tratamento
existente Banheiros Pavilhão


Fone: (55) 9 9638-7865
(55) 9 9995-6893
e-mail: taaf@taaf.arq.br

Av. Getúlio Vargas 2007, sala 01,
Centro, Santo Ângelo-RS



V1 19x50 = V2 (19x50)
e -20cm

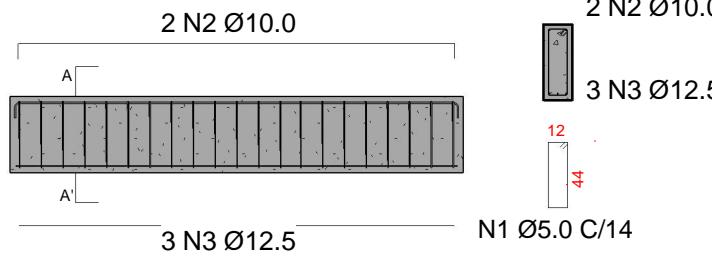



V3 (19x50) = V4 (19x50)

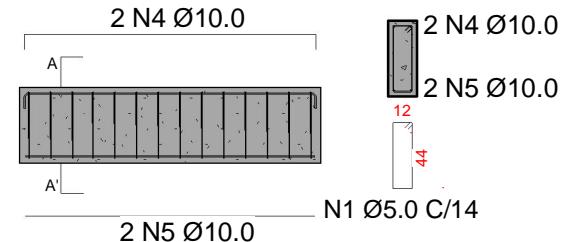

S1=S2=S3=S4=S5
180x120x45

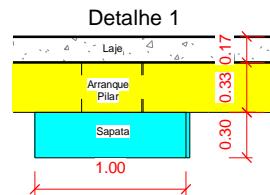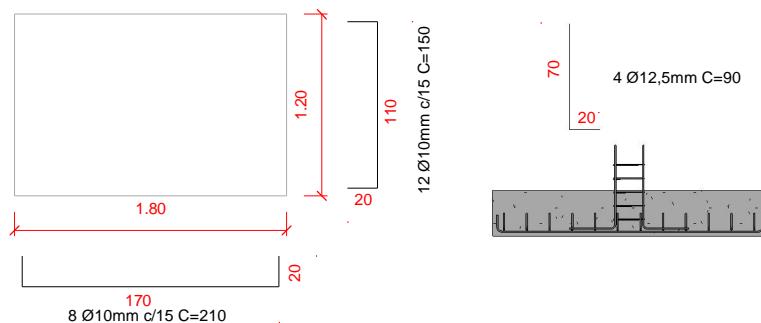

S6=S7=S8=S9=S10=S11=S12=S13=S14=S15=S16
(100x70x30)

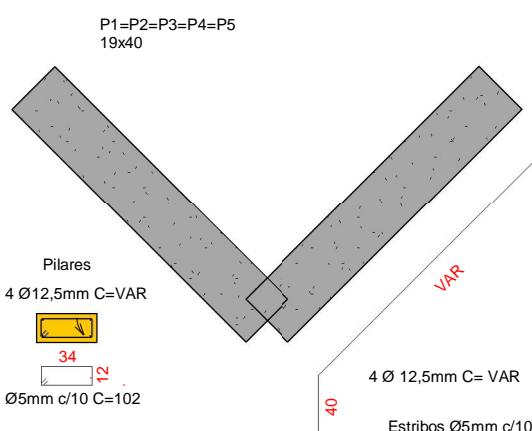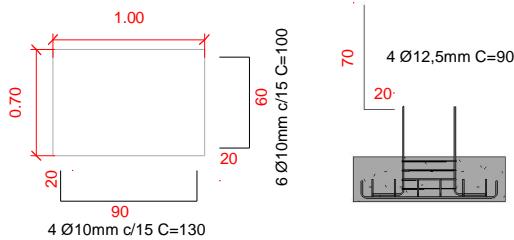

Quantitativos aço

Diâmetro	Quantidade	Barras
Ø5mm	1397,88m	117 Barras
Ø10mm	722,92m	61 Barras
Ø12,5mm	410,96m	35 Barras

Concreto

Sapatas	7,5m ³
Pilares	2,40m ³
Vigas	12,40m ³
Laje	28m ³

Pranchas:
Detalhamento

Escala: 1 : 50 Desenho: Projetista Data: 11/30/21

3/3


Fone: (55) 9 9638-7865
(55) 9 9995-6893
e-mail: taafl@taaf.arq.br

Av. Getúlio Vargas 2007, sala 01, Centro, Santo Ângelo - RS

Cliente:
Prefeitura Municipal de Porto Xavier

Projeto:
Engº Civil Ângelo Deobald Bedin CREA/RS 245975



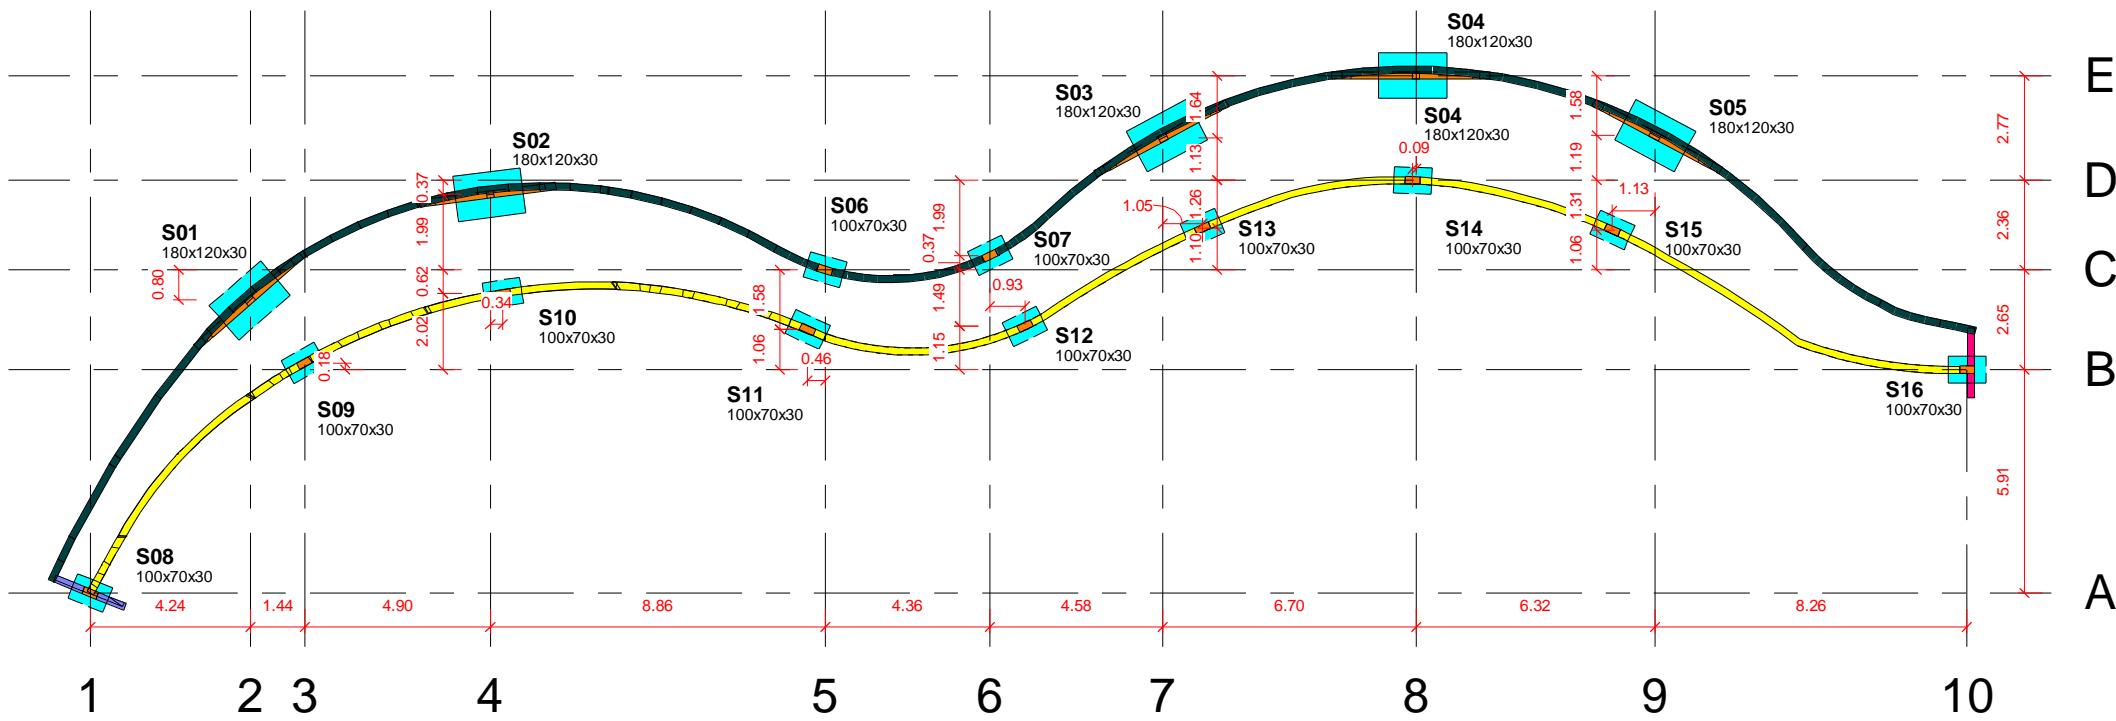

1 Locação
1 : 200



Pranchas:
Locação Orla

Escala:
Indicada

Data:
11/30/21


1/3

Fone: (55) 9 9638-7865
(55) 9 9995-6893
e-mail: taaf@taaf.arq.br


Av. Getúlio Vargas 2007, sala 01,
Centro, Santo Ângelo-RS

Cliente:
Prefeitura Municipal de Porto Xavier

Projeto:
Engº Civil Ângelo Deobald Bedin - CREA/RS 245975

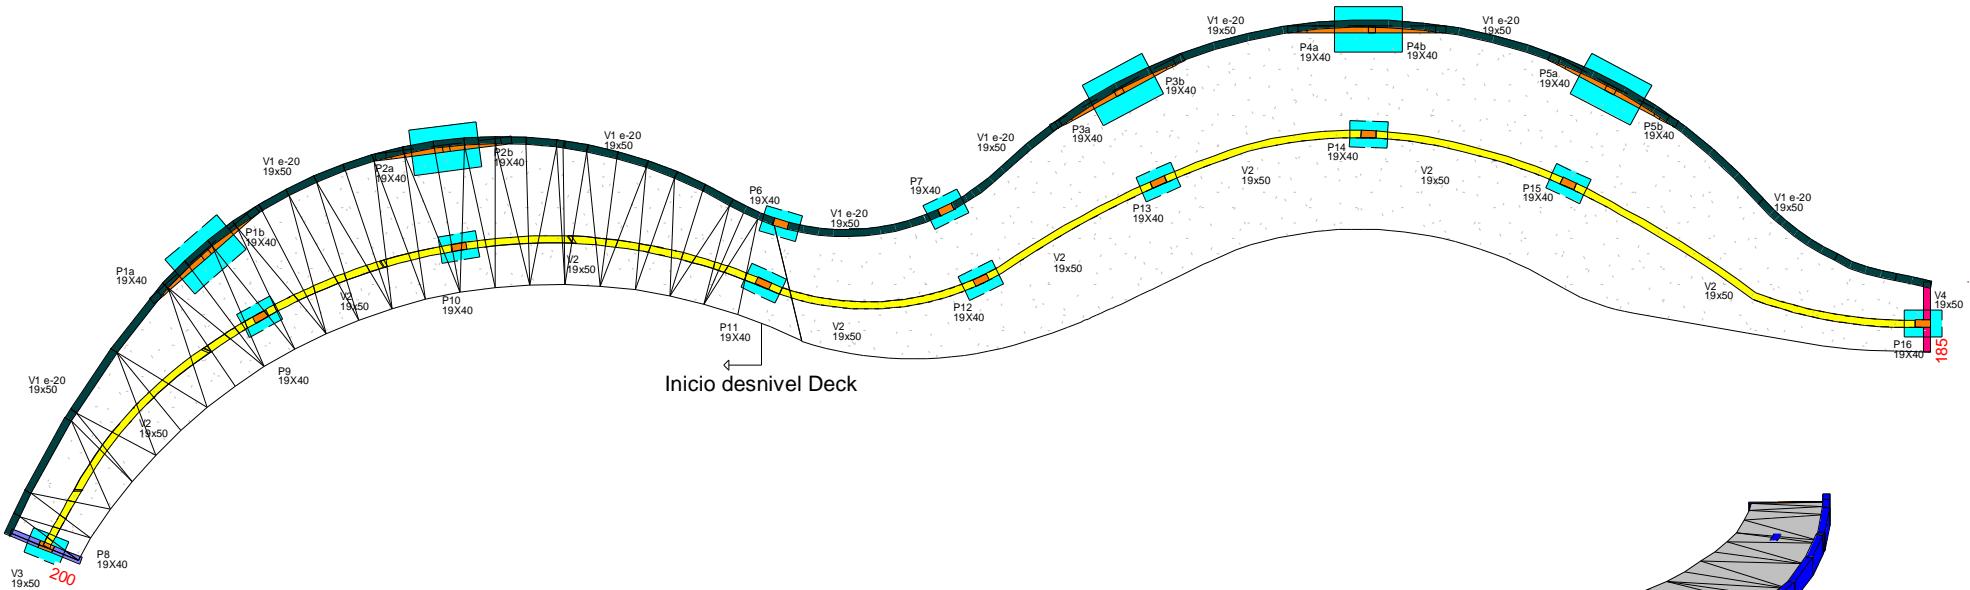

1 Forma
1 : 200

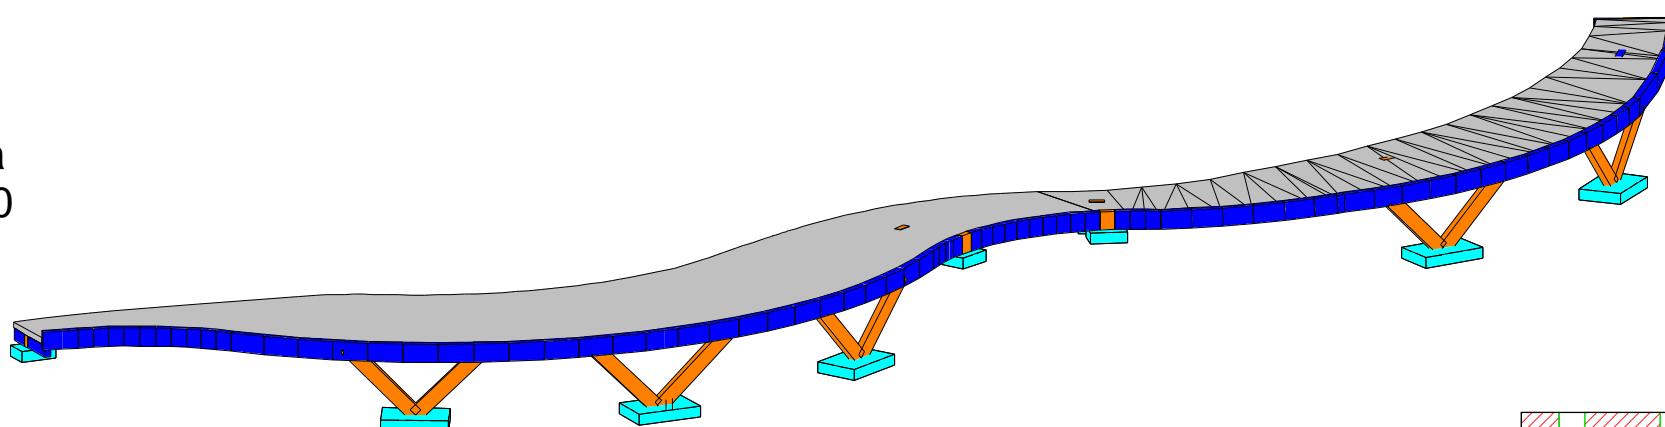

Laje Treliçada H12+30+20

Viga 1 Invertida 20cm


Treliças apoiadas perpendicular as Vigas 1 e 2

Base das sapatas assentadas pelo menos 50cm abaixo do nível natural do solo

Concreto 25Mpa

Vigas 1 e 2 possuem 60m de comprimento

Pilares 6,7,8,9,10,11,12,13,14,15 e 16 são arranques diretos nas respectivas sapatas com as vigas, conforme detalhe 1

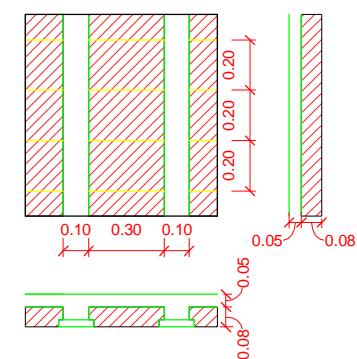

Pranchas:
Forma

Escala:
Indicada

Data:
11/30/21

2/3

Fone: (55) 9 9638-7865
(55) 9 9995-6893
e-mail: taaf@taaf.arq.br

Av. Getúlio Vargas 2007, sala 01,
Centro, Santo Ângelo-RS


Cliente:

Prefeitura Municipal de Porto Xavier


Projeto:

Engº Civil Ângelo Deobald Bedin - CREA/RS 245975



V1 19x50 = V2 (19x50)
e -20cm

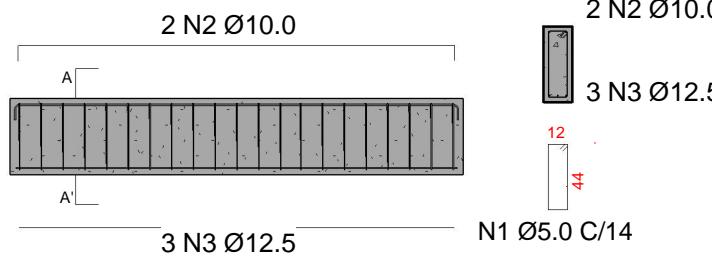



V3 (19x50) = V4 (19x50)

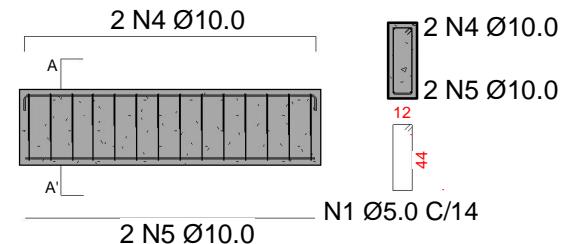

S1=S2=S3=S4=S5
180x120x45

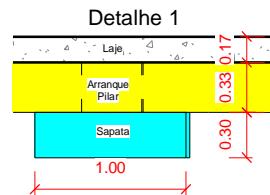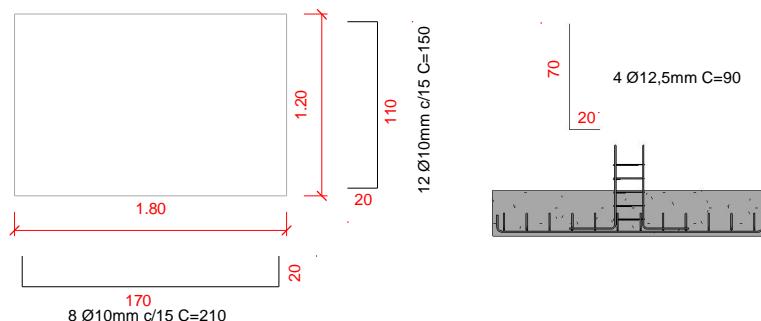

S6=S7=S8=S9=S10=S11=S12=S13=S14=S15=S16
(100x70x30)

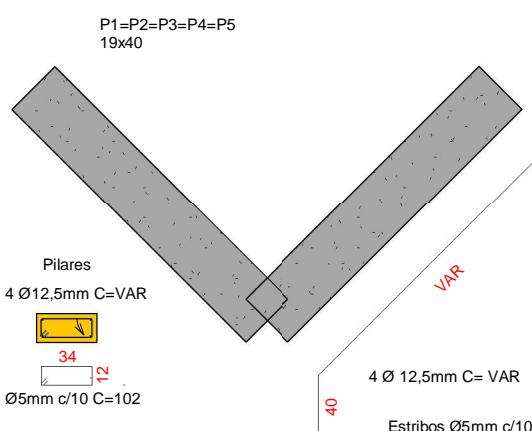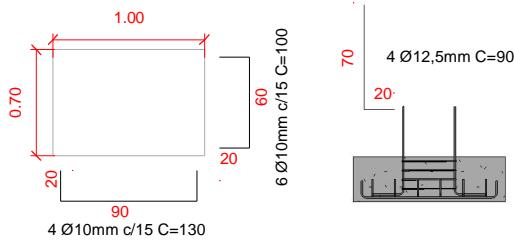

Quantitativos aço

Diâmetro	Quantidade	Barras
Ø5mm	1397,88m	117 Barras
Ø10mm	722,92m	61 Barras
Ø12,5mm	410,96m	35 Barras

Concreto

Sapatas	7,5m ³
Pilares	2,40m ³
Vigas	12,40m ³
Laje	28m ³

Pranchas:
Detalhamento

Escala: 1 : 50 Desenho: Projetista Data: 11/30/21

3/3

Fone: (55) 9 9638-7865
(55) 9 9995-6893
e-mail: taafl@taaf.arq.br

Av. Getúlio Vargas 2007, sala 01, Centro, Santo Ângelo - RS

Cliente:
Prefeitura Municipal de Porto Xavier

Projeto:
Engº Civil Ângelo Deobald Bedin CREA/RS 245975

